



КОМПЛЕКСНАЯ СЕРИЯ 135

ТИПОВОЙ ПРОЕКТ 111-135-60/1.2

ТРЕХЭТАЖНЫЙ ТРЕХСЕКЦИОННЫЙ ЖИЛОЙ ДОМ НА 24 КВАРТИРЫ

ЧАСТЬ 1

РАЗДЕЛ 1-55

КОНСТРУКТИВНЫЕ ВАРИАНТЫ

18272-08
ЦЕНА 3-12
ОТПУСКАННАЯ ЦЕНА
НА МОМЕНТ РЕАЛИЗАЦИИ
УКАЗАНА В СЧЕТ - НАКЛАДНОЙ

				ПРИВЯЗАН:	
ИНВ. №					



КОМПЛЕКСНАЯ
СЕРИЯ 135
ТИПОВЫЕ ПРОЕКТЫ КРУПНОПАНЕЛЬНЫХ ЖИЛЫХ
ДОМОВ БЛОК-СЕКЦИЙ И ОБЩЕСТВЕННЫХ ЗДАНИЙ

ТИПОВОЙ ПРОЕКТ 111-135-60/1.2

ТРЕХЭТАЖНЫЙ ТРЕХСЕКЦИОННЫЙ
ЖИЛОЙ ДОМ НА 24 КВАРТИРЫ

Разработан КБ по железобетону
им. А.А. Якушева
Начальник КБ *А.Болтинский*

Проект утвержден Госстроем
РСФСР постановлением №
рабочие чертежи введены в действие
ст起来 КБ по железобетону
приказ № 103 от 5.12.84 г.

ПРИВЯЗАН:

ИНВ. Н

18272-08 2

ВЕДОМОСТЬ РАБОЧИХ ЧЕРТЕЖЕЙ

Лист	Наименование	стр.	ПРИМЕЧАНИЕ
1	Общие данные	2	
2	План фундаментов из буронабивных свай в оссях „1-8”	3	
3	План фундаментов из буронабивных свай в оссях „8-12” Разрез 1-1	4	
4	План фундаментов из пирамидальных свай в оссях „1-8”	5	
5	План фундаментов из пирамидальных свай в оссях „8-12” Развертка 7-7:9-9	6	
6	Монтажный план цокольных панелей в оссях „1-8”	7	
7	Монтажный план цокольных панелей в оссях „8-12”	8	
8	Сечения по фундаментам 1-1:6-6	9	
9	Монтажный план перекрытия над подвалом при ширине панелей 2980мм	10	
10	Монтажный план перекрытия над подвалом при ширине 1490 мм	11	
11	Сводная спецификация ниже 0.000 (начало)	12	
12-13	Сводная спецификация ниже 0.000 (продолжение)	13,14	
14	Сводная спецификация выше 0.000 (окончание)	15	
15	Монтажные фасады в оссях „1-12”, „12-1”, „Д-А”, „А-Д”	16	
16	Монтажный план типового этажа в оссях „1-8”	17	
17	Монтажный план типового этажа в оссях „8-12”	18	
18	Монтажные планы перекрытия типового этажа	19	
19	Монтажные планы перекрытия над 3 этажом	20	
20	Сводная спецификация выше 0.000 (начало)	21	
21-24	Сводная спецификация выше 0.000 (продолжение)	22-25	
25	Сводная спецификация выше 0.000 (окончание)	26	
26	План торцевой секции	27	
27	План рядовой секции	28	
28-32	Встроенные шкафы	29-33	
33	Состав проекта	34	
34	Ведомость примененных документов	35	
35-38	Монтажные узлы	36-39	

Общие данные


Часть 1 раздел 1-55 конструктивных вариантов разработан на основании задания на проектирование утвержденного Госстроем РСФСР и мероприятий по повышению экономической и конструктивной эффективности типовых проектов сельских жилых домов 25 и 135 серий, утвержденных Госстроем РСФСР. Настоящий альбом является дополнением к типовому проекту 111-135-60 /1.2. Варианты фундаментов разработаны по рекомендациям и инструкциям ЦНИИЭПСельстроя.

ПРИВЯЗАН:		
ЧАСТЬ 1 РАЗДЕЛ 1-55		
111-135-60/1.2 трехэтажный трехсекционный жилой дом на 24 квартиры		
СТАДИЯ	ЛИСТ	ЛИСТОВ
Р	1	
Общие данные		
КБ по железобетону им. А. Якушева		

ПРИМЕЧАНИЯ:

- СВАИ РАЗРАБОТАНЫ ДЛЯ ГЛИНИСТЫХ ГРУНТОВ с $\gamma_y = 0.65$.
- НЕСУЩАЯ СПОСОБНОСТЬ СВАИ ПРИНЯТА 25 тн.
- ПРИ ПРИВЯЗКЕ К КОНКРЕТНЫМ УСЛОВИЯМ УДОЧНЯЕТСЯ НЕСУЩАЯ СПОСОБНОСТЬ СВАИ.
- ПЕРЕМЫЧКИ ОБМАЗЫВАТЬ ГОРЯЧИМ БИТУМОМ ЗА 2 РАЗА.
- СХЕМА НОРМАТИВНЫХ НАГРУЗОК В ЧРОВНЕ ИЗНАЧАЛЬНЫХ ПАВЕЛЕЙ ДАННА В ЧАСТИ 01 Р-01-1.

ПЛАН СВАЙНОГО ПОЛЯ

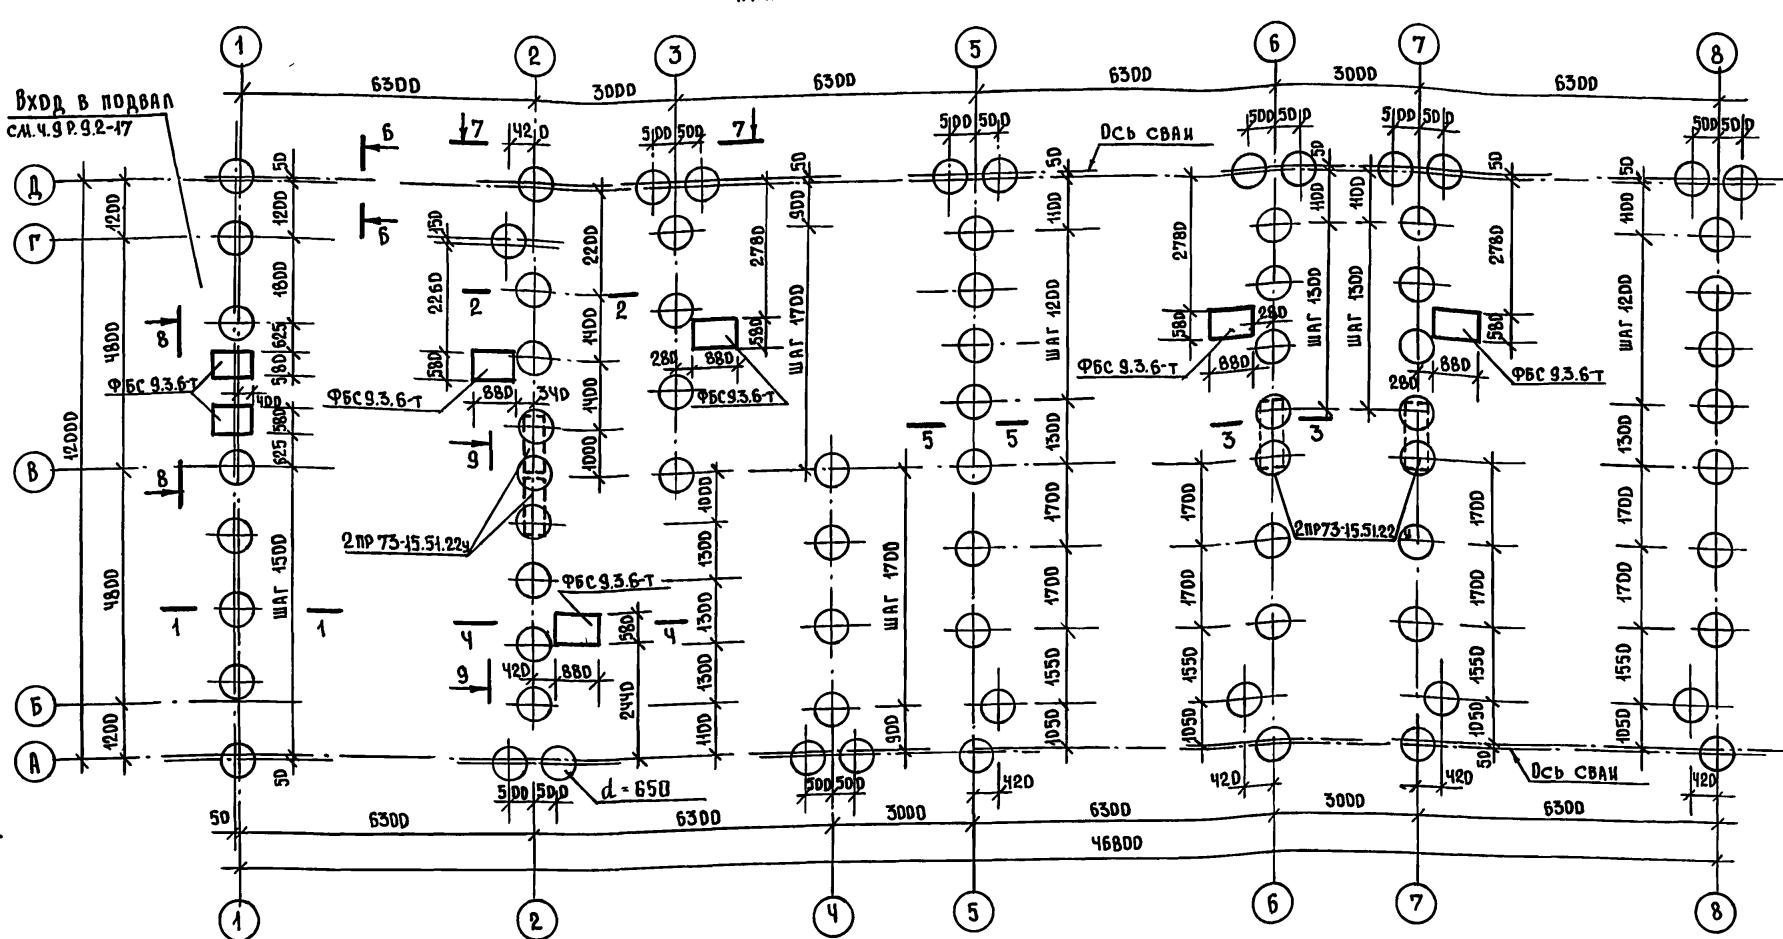

ПРИВЯЗКА:

ПРИВЯЗКА:


ИНВ. №	ИМЯ
	ЗАВ. ОТД. В. БОГОРОДСКИЙ
	ГЛ. КОН. ПР. Н. МАРЧЕНКОВ
	РУК. БРИГ. Г. БЕЛОВА
	ИНЖЕНЕР Е. РОГОЗИНСКАЯ

44-135-60/1.2 ЧАСТЬ 1 РАЗДЕЛ 1-55 АС

Н. КОНТР.	А. Ивановский

ТРЕХЭТАЖНЫЙ ТРЕХСЕКЦИОННЫЙ
ЖИЛОЙ ДОМ НА 24 КВАРТИРЫПЛАН ФУНДАМЕНТОВ ИЗ БУРНОВАНИЧНЫХ СВАЙ В ОСЯХ 1-8.
КБ ПО ЖЕЛЕЗОБЕТОНУ
ИМ. А. А. ЯКУШЕВА

ПЛАН СВАЙНОГО ПОЛЯ

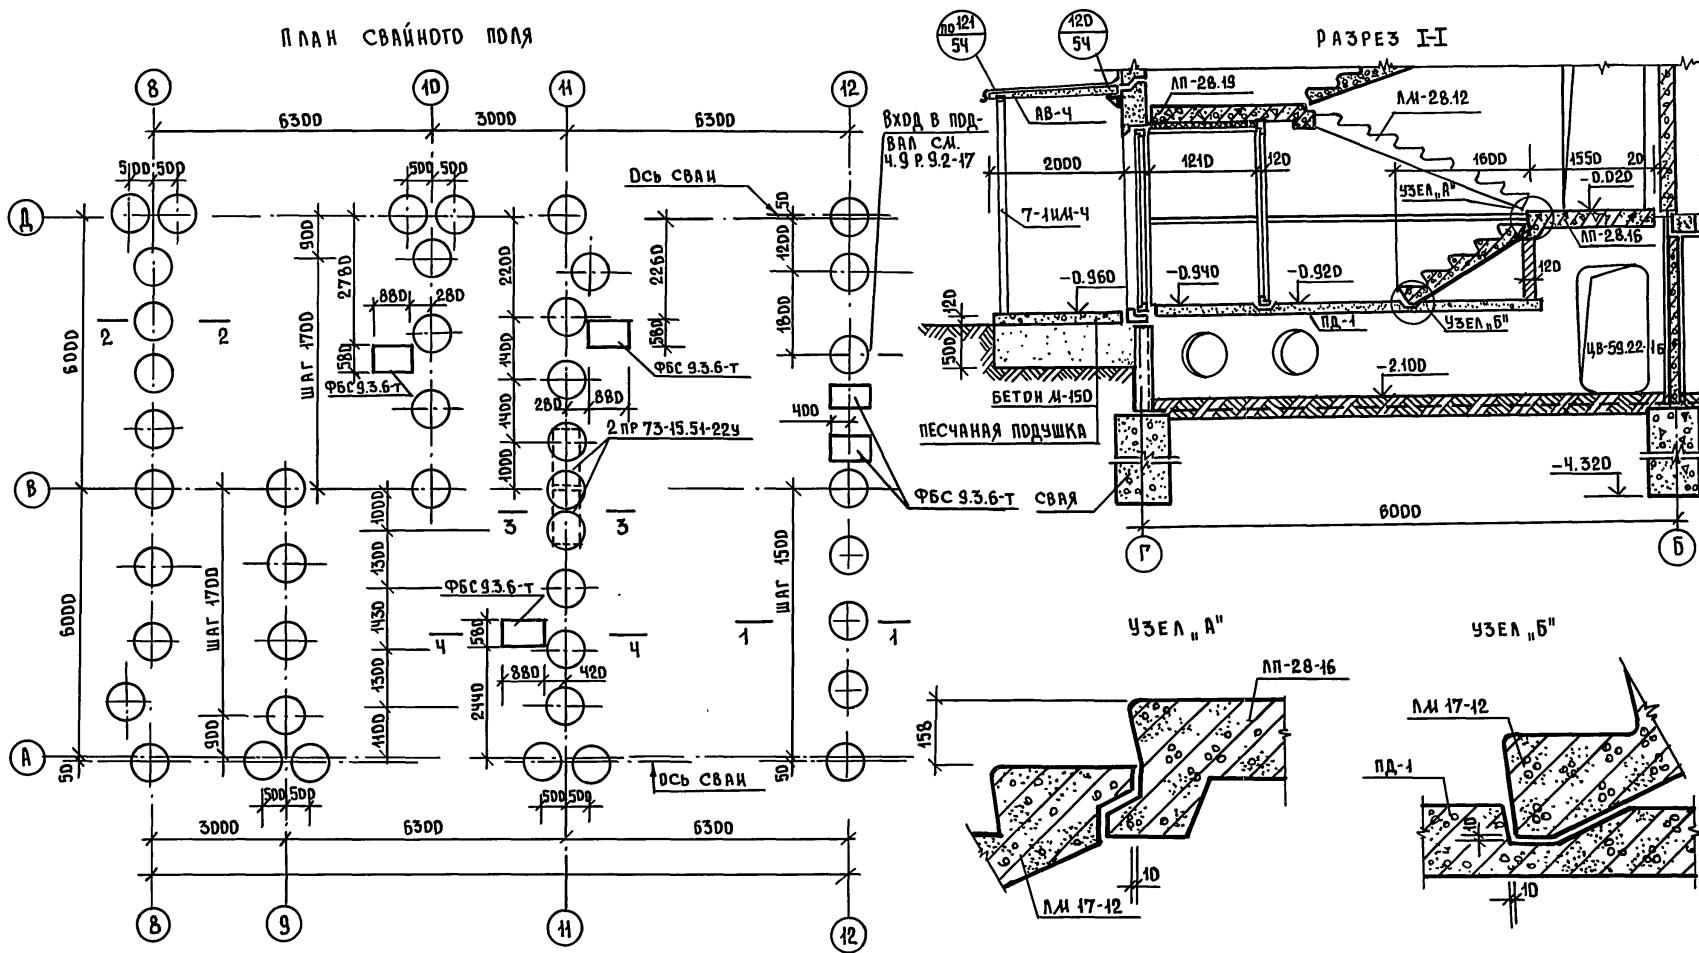

Общие примечания см. на листе АС-2.

Испл. № подл.	Подпись и дата	Испл. № в

ПРИВЯЗАН:	И.КОНТР. А.ИВАНОВСКИЙ	запись

Г.БОГОРОДСКИЙ	И.М.МАРЧЕНКОВ
Г.БОГОРОДСКИЙ	И.М.МАРЧЕНКОВ
ПУК. БРИГ. Г. БЕЛДВА	ПУК. БРИГ. Г. БЕЛДВА
И.ИЖЕНЕР Е.Рогозинская	И.ИЖЕНЕР Е.Рогозинская


ТРЕХЭТАЖНЫЙ ТРЕХСЕКЦИОННЫЙ
ЖИЛОЙ ДОМ НА 24 КВАРТИРЫ
План фундаментов из буровибив
ных свай в осах 8-12.
РАЗРЕЗ I-I.

ИИ-135-60/1.2 ЧАСТЬ 1 РАЗДЕЛ 1-55 АС

Страница 3 листовКБ под ЖЕЛЕЗОБЕТОННУЮ
им. А. А. Якушева

ПРИМЕЧАНИЯ:

- СВАИ РАЗРАБОТАНЫ ДЛЯ ПЕСКОВ СРЕДНЕЙ ПЛОТНОСТИ, ПЫЛЕВАТЫХ С $\ell \leq 0.65$
- НЕСУЩАЯ СПОСОБНОСТЬ СВАИ ПРИНЯТА 25 тн.
- ПРИ ПРИВЯЗКЕ К КОНКРЕТНЫМ УСЛОВИЯМ УТОЧНЯЕТСЯ НЕСУЩАЯ СПОСОБНОСТЬ СВАЙ.
- ПЕРЕМЫЧКИ ОБМАЗАТЬ ГОРЯЧИМ БИТУМОМ ЗА 2 РАЗА.

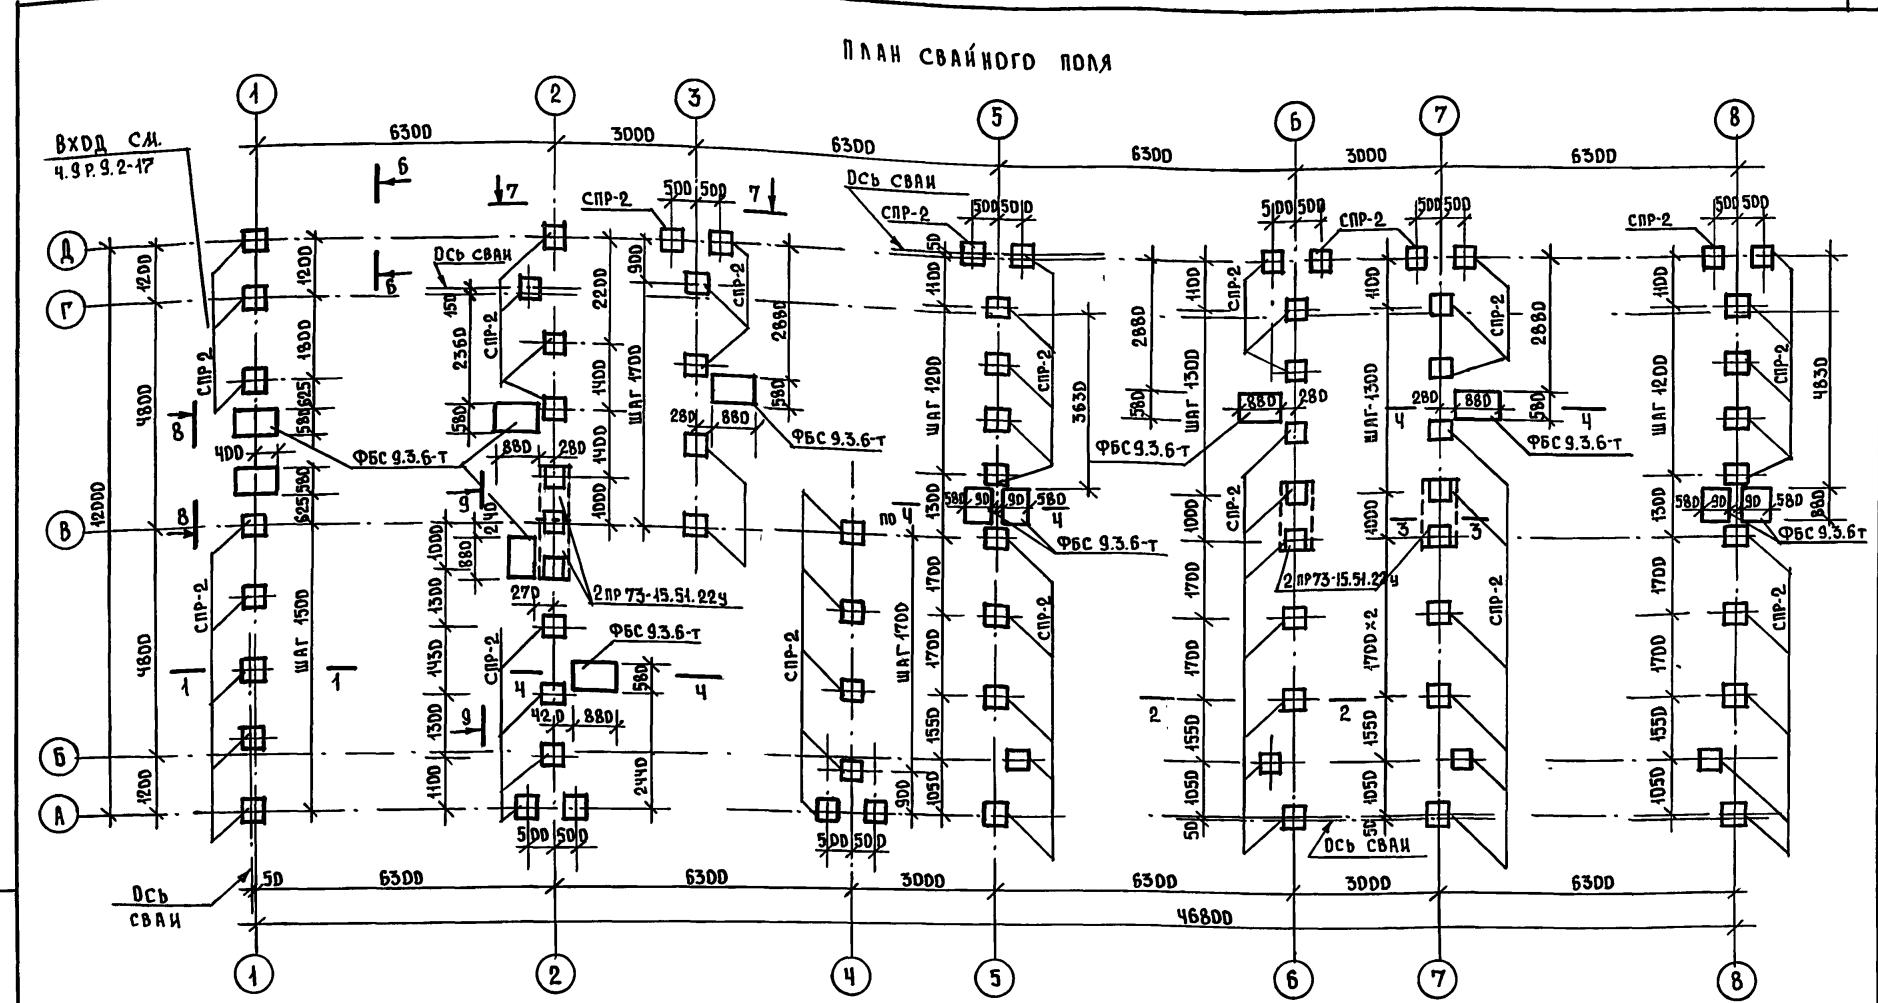

111-135-60/4.2 ЧАСТЬ 1 РАЗДЕЛ 4-55 АС



Н. КОНТР.	А. ИВАНОВСКИЙ	(initial)
Г. КОН. ПР.	В. БОГОРОДСКИЙ	
ГРУППА	Н. МАРЧЕНКОВ	
ИНВ. №	Г. БЕЛОВА	
	Е. РОГОЗИНСКАЯ	

ПРИВЯЗКА:

ИНВ. №	ЗАВ. ОТД.	ГРУППА

ТРЕХЭТАЖНЫЙ ТРЕХСЕКЦИОННЫЙ
ЖИЛОЙ ДОМ НА 24 КВАРТИРЫПЛАН ФУНДАМЕНТОВ ИЗ ПИРА-
МИДАЛЬНЫХ СВАЙ В ОСАХ 1-8.КБ ПО ЖЕЛЕЗОБЕТОНУ
им. А. А. ЯКУШЕВА

ПЛАН СВАЙНОГО ПОЛЯ

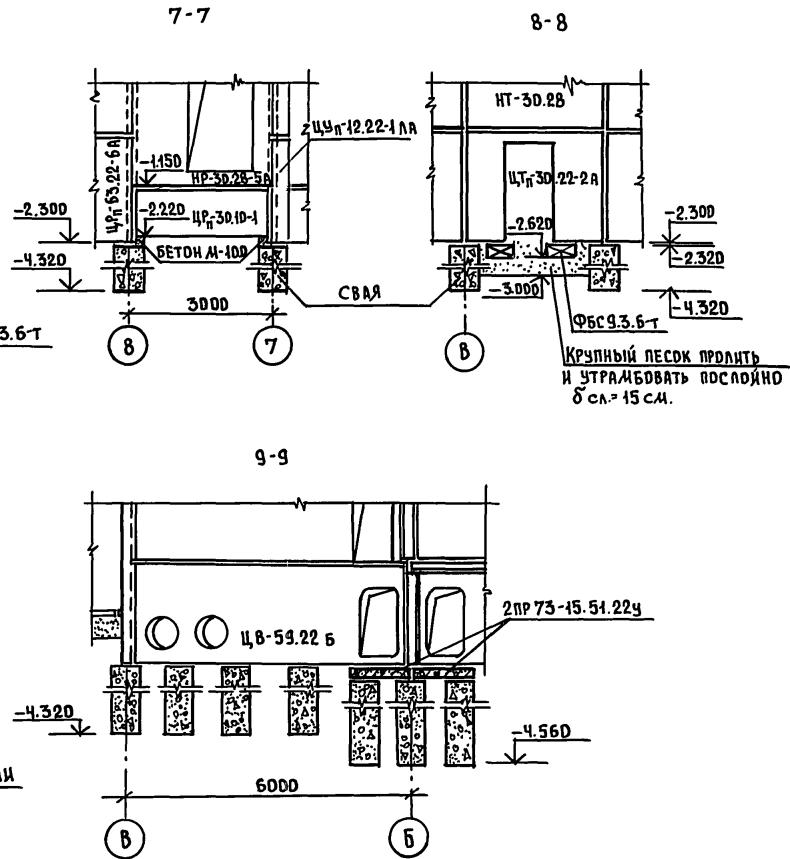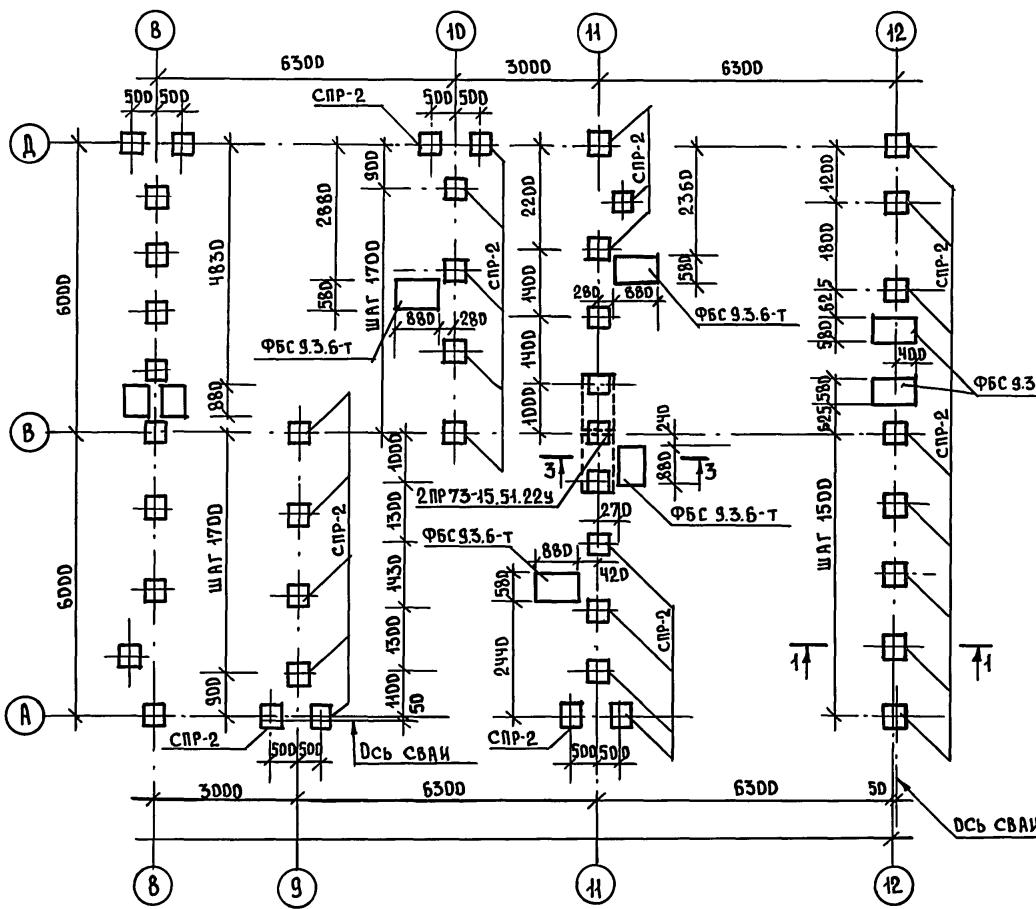


Общие примечания см. на листе АС-4.

ПРИВЯЗКА:

Инв. №	Зав. отд.	Гл. кон. пр.	рук. бриг.	инженер
	БОГОДОРСКИЙ	И.АРЧЕНКОВ	Г.БЕЛОДВА	Е.РОГОДИНСКАЯ

111-135-60/1.2 ЧАСТЬ 1 РАЗДЕЛ 1-55 АС

ТРЕХЭТАЖНЫЙ ТРЕХСЕКЦИОННЫЙ
ЖИЛОЙ ДОМ НА 24 КВАРТИРЫПЛАН ФУНДАМЕНТОВ ИЗ ПИРА-
ЛИНДАЛЬНЫХ СВАЙ В ОСЯХ 8-12.
РЯЗВЕРТКИ 7-7 + 9-9.КБ по железобетону
им. А.А. Якушева

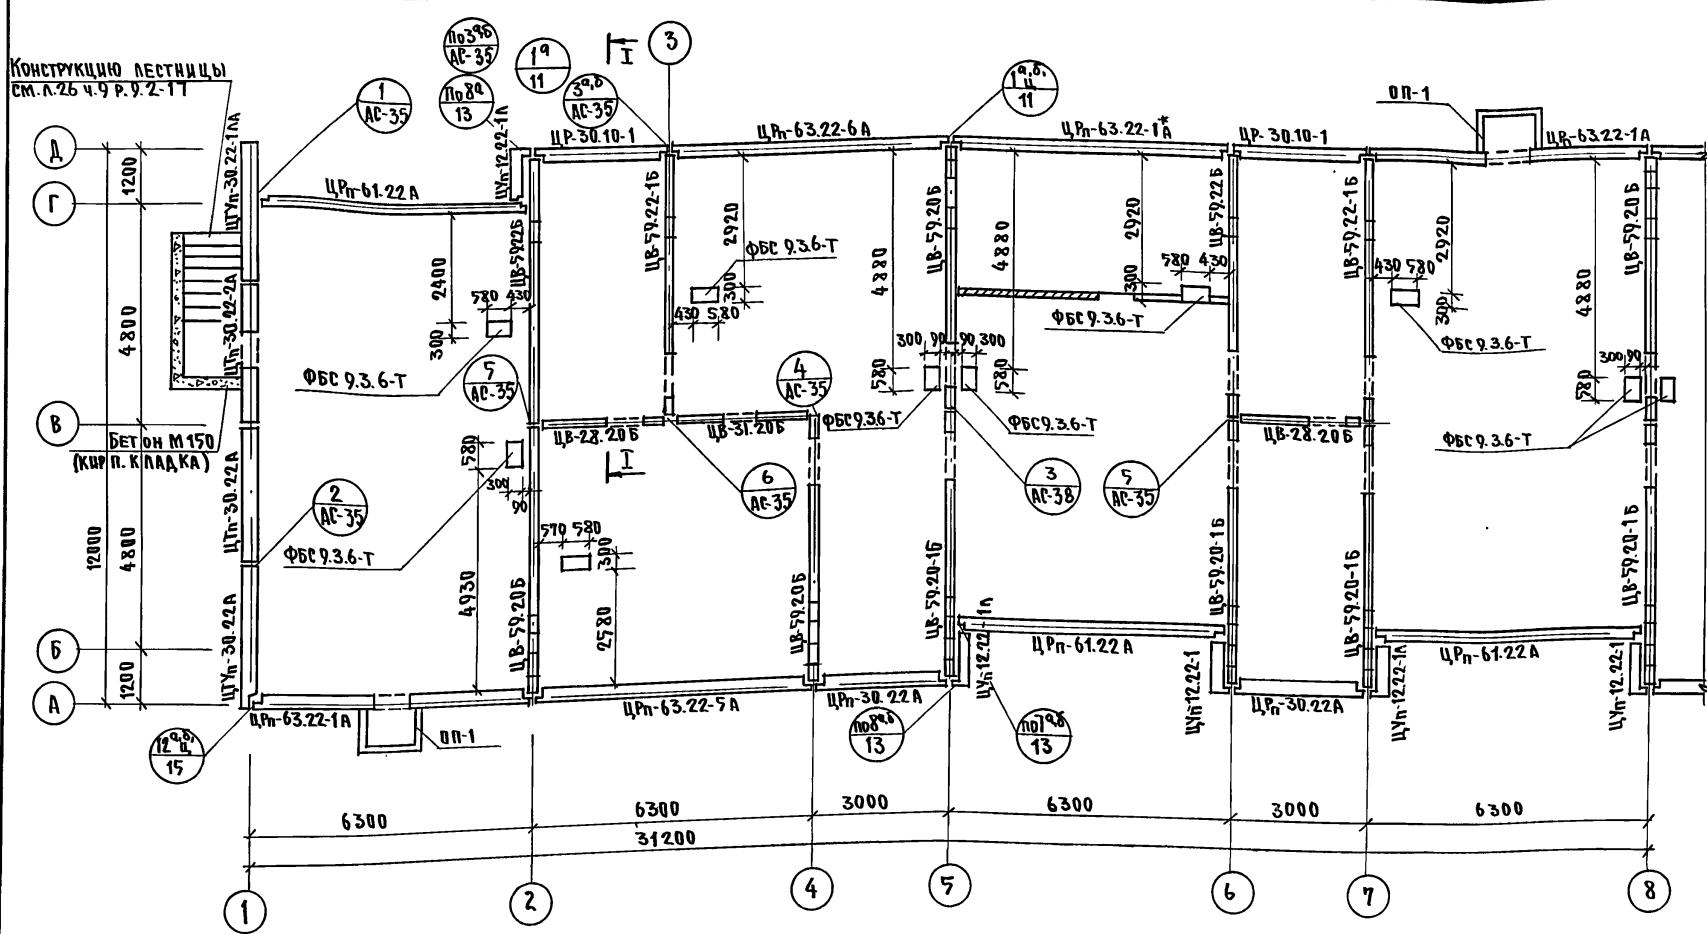

ПРИМЕЧАНИЯ:

1. Монтажный план в оссях 8-12 см. на листе Ас-17
2. Разрез 1-1 см. на листе Ас-3.
3. Монтажные узлы см. в ч.9 Р.9-1-80
листы АЛЬБОМА.


ПРИВЯЗАН:

ИИБ №

Н.КОНТР	Ивановский	2


111-135-60/1.2 ЧАСТЬ 1 РАЗДЕЛ 1-55 АС

Стадия	Лист	Листов	ТРЕХЭТАЖНЫЙ ТРЕХСЕКЦИОННЫЙ ЖИЛОЙ ДОМ НА 24 КВАРТИРЫ	
			Р	6
Монтажный план цокольных панелей в оссях "1-8"			КБ по ЖЕЛЕЗОБЕТОНУ им. А.ЯКУШЕВА	

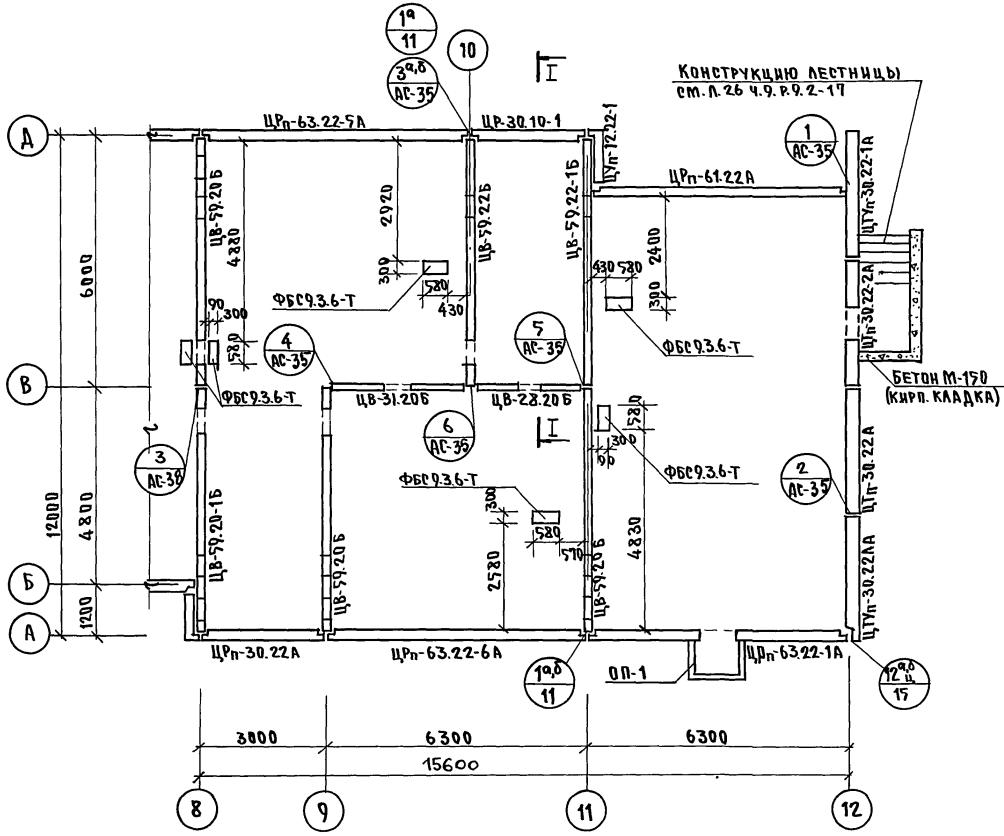

И.КОНТР.	ИВАНОВСКИЙ	млрд	111-135-60/1.2 ЧАСТЬ 1 РАЗДЕЛ 1-55 Ас
ПРИВЯЗКА:			
ЗАВОДА	БОГОРОДСКИЙ		ТРЕХЭТАЖНЫЙ ТРЕХСЕКЦИОННЫЙ
Г.КОНТР.	МАРЧЕНКОВ	111	ЖИЛОЙ ДОМ НА 24 КВАРТИРЫ
РУК.БРН	БЕЛДВА	111	Монтажный план цокольных
ЧЕРТЕЖН	АМОСОВА	111	панелей в ОСЯХ "В-12"


КБ по ЖЕЛЕЗОБЕТОНУ
им. А.А. ЯКУШЕВА

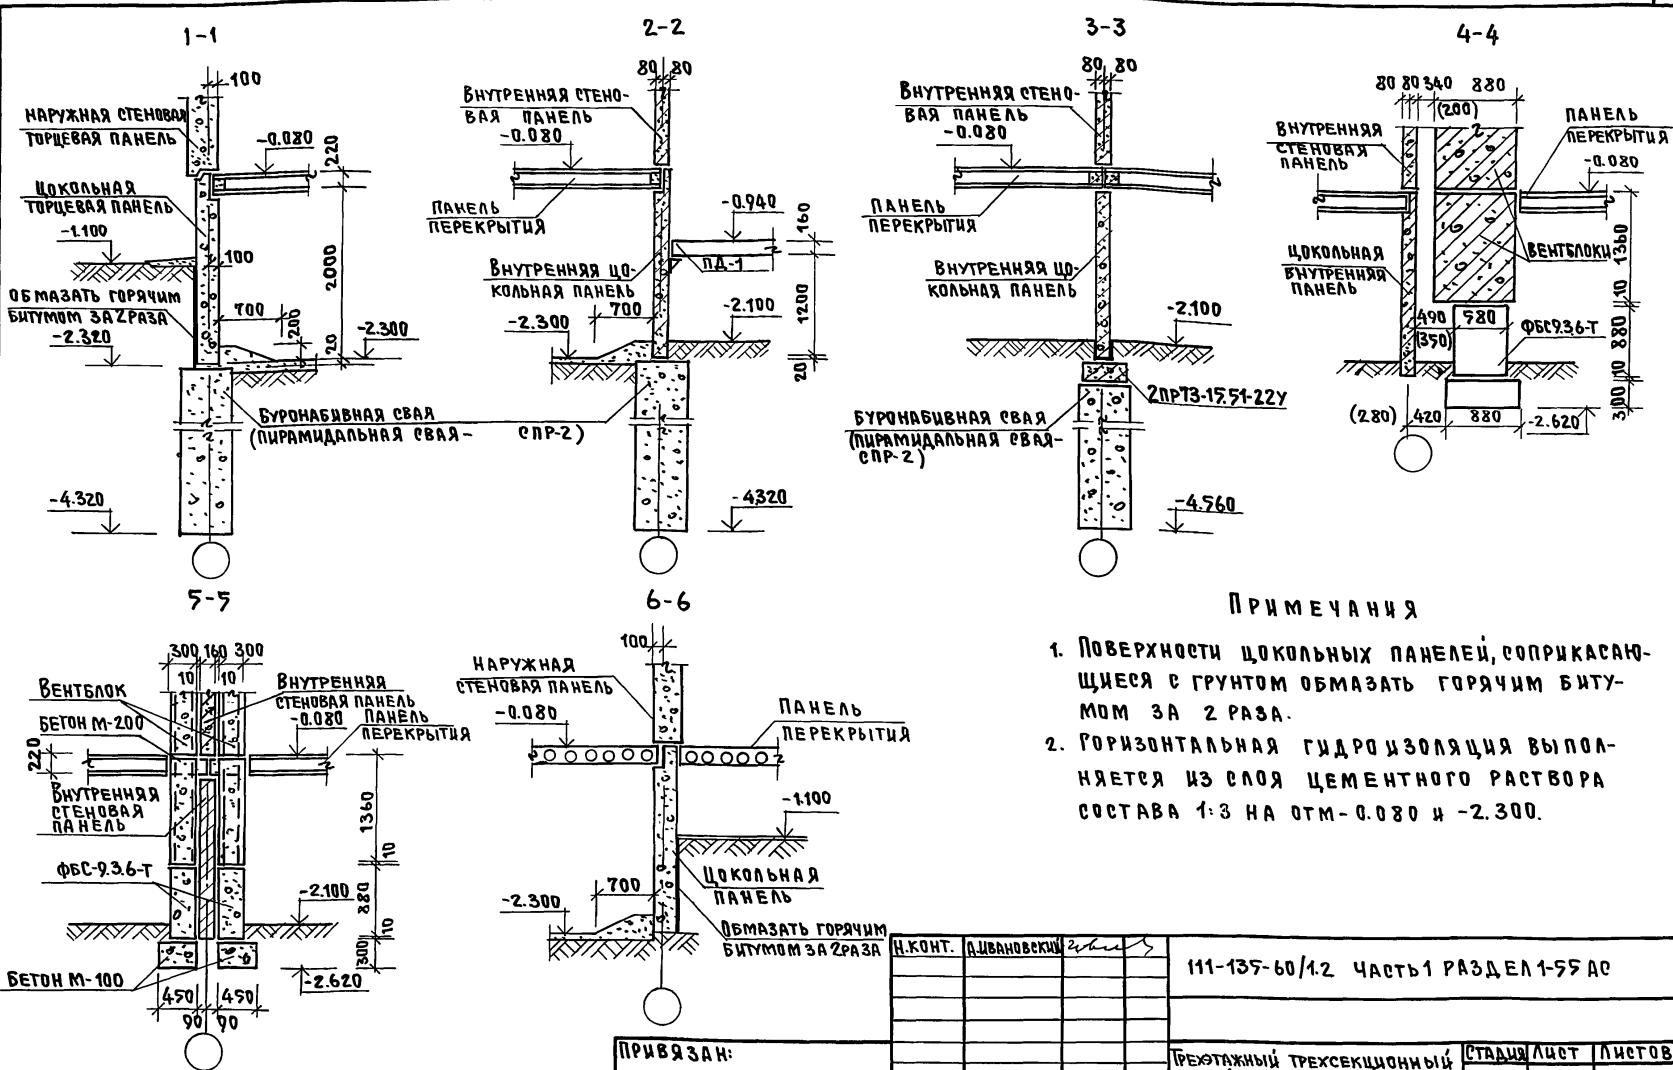

ПРИМЕЧАНИЯ

- Поверхности цокольных панелей, соприкасающиеся с грунтом обмазать горячим битумом за 2 раза.
- Горизонтальная гидроизоляция выполняется из слоя цементного раствора состава 1:3 на отм -0.080 и -2.300.

Н.КОНТ.	Ливиновский	111-135-60/1.2 ЧАСТЬ 1 РАЗДЕЛ 1-55 АС
ЗАВ.ОТД.	Богородский	ПРЕДСТАВЛЕННЫЙ ТРЕХСЕКЦИОННЫЙ ЖИЛОЙ ДОМ НА 24 КВАРТИРЫ
ПЛ.КОН.ПР.	А.Марченков	СТАДИЯ ЛИСТ ЛИСТОВ
РУК.БРНР	С.Белова	Р 8
ИНЖЕНЕР	Ротозинская	СЕЧЕНИЯ ПО ФУНДАМЕНТАМ 1-1 ÷ 6-6
Н.Н.В.Н.		КБ ПО ЖЕЛЕЗОБЕТОНУ им. А.А. Якушева

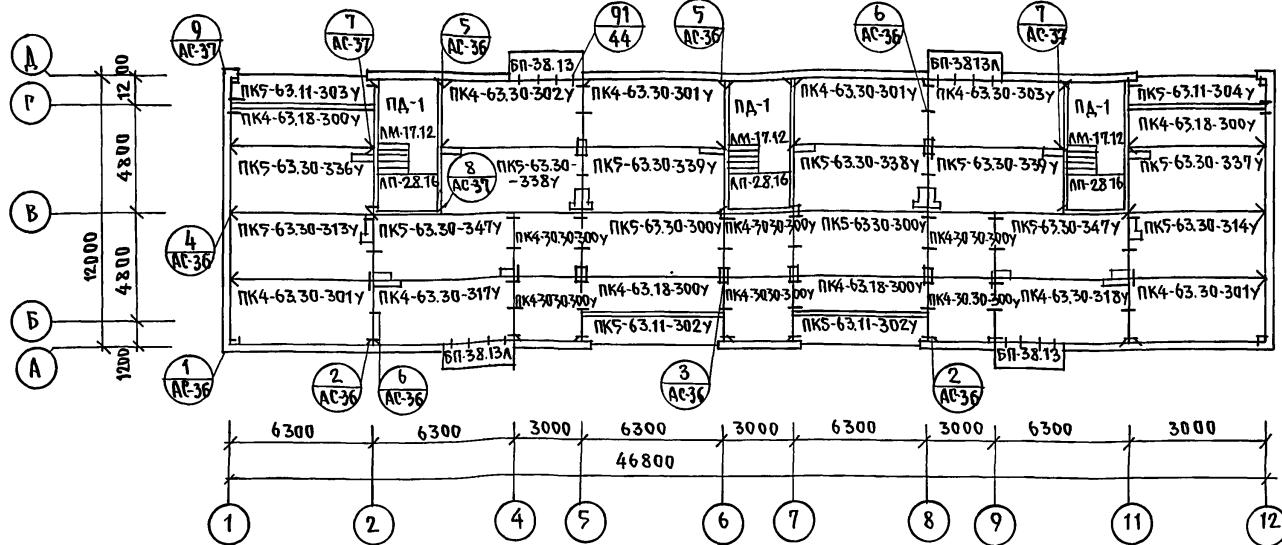

ПРИМЕЧАНИЯ:

- ЗАДЕЛКУ ШВОВ МЕЖДУ ПАНЕЛЯМИ ПЕРЕКРЫТИЙ ПОСЛЕ ИХ МОНТАЖА ПРОИЗВОДИТЬ ЦЕМЕНТНЫМ РАСТВОРОМ МАРКИ "100".
- ТОРЦЫ ПУСТОГ ПАНЕЛЕЙ ПЕРЕКРЫТИЯ ДОЛЖНЫ БЫТЬ ЗАДЕЛАНЫ В ЗАВОДСКИХ УСЛОВИЯХ БЕТОНОМ МАРКИ "300" НА ГЛУБИНУ 150 ММ.

Н.КОНТР.	ИВАНОВСКИЙ	2-5


111-135-60/1.2 ЧАСТЬ 1 РАЗДЕЛ 1-55 АС

ПРИВЯЗАН:		
И.НВ.№		

ТРЕХЭТАЖНЫЙ ТРЕХСЕКЦИОННЫЙ
ЖИЛОЙ ДОМ НА 24 КВАРТИРЫ
ЗАВ.ОТД. БОРОРОДСКИЙ
ГЛ.КОН.ПР. МАРЧЕНКОВ
РУК.БРИГ. БЕЛОВА
ЧЕРТЕЖН. А.МОССОВА

СТАДИЯ ЛИСТ ЛИСТОВ
Р 9

Монтажный план перекрытия
на 4 подвалом при ширине
панелей 2.980мм.
КБ по железобетону
им. А.А. Якушева

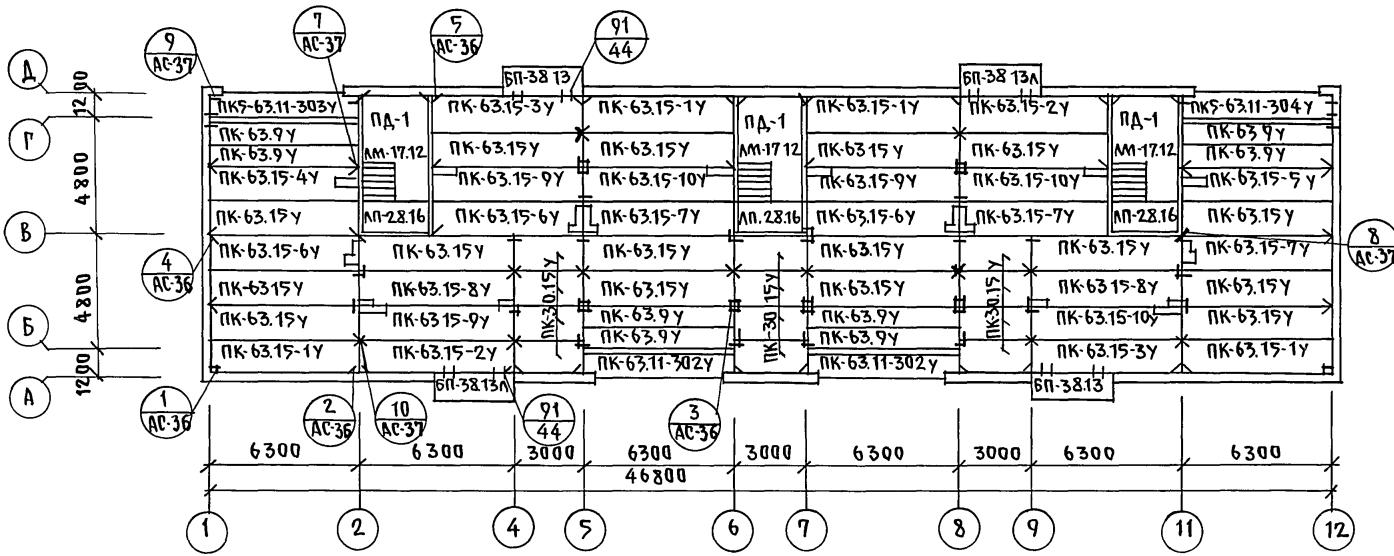

ПРИМЕЧАНИЯ:

1. ОБЩИЕ ПРИМЕЧАНИЯ СМ. ЛИСТ АС-9.

Н.КОНТР.ИВАНОВСКИЙ

111-135-60 /1.2 ЧАСТЬ 1 РАЗДЕЛ 1-55 АС

ПРИВЯЗАН:

ЗАВ.ОГД.	БОГОРОДСКИЙ
ГЛ.КОН.ПР.	ИВАНОВСКИЙ
РУК.БРИГ.	БЕЛОВА
ИНВ.№	ЧЕРТЕЖН. АМОСОВА

ТРЕХЭТАЖНЫЙ ТРЕХСЕКЦИОННЫЙ
ЖИЛОЙ ДОМ НА 24 КВАРТИРЫСТАДИЛСТ ЛИСТОВ
Р 10МОНТАЖНЫЙ ПЛАН ПЕРЕКРЫТИЙ
НАД ПОДВАЛОМ ПРИ ШИРИНЕ
ПАНЕЛЕЙ 1490 ММКБ ПО ЖЕЛЕЗОБЕТОНУ
им. А.А. ЯКУШЕВА

ПОЗ. ОБОЗНА- ЧЕНИЕ	ОБОЗНАЧЕНИЕ	НАИМЕНОВАНИЕ	КОЛ. ШТ.	МАССА ЕД.Т	ПРИМЕЧА- НИЕ
ФУНДАМЕНТЫ ИЗ БУРОНАБИВНЫХ СВАЙ					
C-1	БУРОНАБИВНАЯ СВАЯ ИЗ БЕТОНА М 100; d=650	РАСХОД БЕТОНА НА СВАЮ 0,66 м ³	108	—	
ФББ93.6-Г	ГОСТ 13579-78 СТР. 8	ФБС-9.3.6-Т	50	0.35	
—	СЕР. 1.138-10, ВЫП. 2	2ПР 73-15.51.22 У	6	0.433	
ФУНДАМЕНТЫ ИЗ ПИРАМИДАЛЬНЫХ СВАЙ					
СПР-3	СЕР. 1.8.114-2	СПР-2	108	0.40	
ФББ93.6-Г	ГОСТ 13579-78 СТР. 8	ФБС-9.3.6-Т	56	0.35	
—	СЕР. 1.138-10 ВЫП. 2	2 ПР 73-15.51.22 У	6	0.433	
НАРУЖНЫЕ СТЕНЫ ТОЛЩИНОЙ 300 ММ					
ЦРп-61.22A	1354.10р.10.1-1-101	Л.98	ЦРп-61.22.3A	4	5.66 —"
ЦРп-30.22A	— " —	Л.100	ЦРп-30.22.3A	3	2.74 —"
ЦРп-30.10-1	1354.10р.10.12.1-94	Л.40	ЦРп-30.10.3-1	3	1.09
ЦТУп-30.22A	1354.10р.10.1-1-101	Л.109	ЦТУп-30.22.3A	1	3.54 см.состм. с 10.12-1-94
ЦТУп-30.22A	— " —	Л.109	ЦТУп-30.22.31A	1	3.54 —"
ЦТУп-30.22.1A	1354.10р.10.1-1-103	Л.79	ЦТУп-30.22.3-1A	1	3.39 —"
ЦТУп-30.22.1A	— " —	Л.79	ЦТУп-30.22.3-11A	1	3.39 —"
ЦРп-30.22A	1354.10р.10.1-1-101	Л.106	ЦРп-30.22.3A	2	3.37 —"
ЦРп-30.22.2A	1354.10р.10.1-1-103	Л.82	ЦТп-30.22.3-2A	2	2.40 —"
ЦРп-63.22.5A	— " —	Л.96	ЦРп-63.22.3-5A	2	5.70 —"
ЦРп-63.22.6A	— " —	Л.96	ЦРп-63.22.3-6A	2	5.70 —"
ЦУп-12.22.1	— " —	Л.82	ЦУп-12.22.3-1	3	1.05 —"
ЦУп-12.22.1	— " —	Л.82	ЦУп-12.22.3-11A	3	1.05 —"
ЦРп-63.22.5A	1354.10р.10.1-1-101	Л.83	ЦРп-63.22.3-1A	4	5.28 см.состм. с 10.12-1-94

ПРИМЕЧАНИЕ:

* ПАНЕЛЬ ЦРп-63.22.1-1A (1шт) ИЗГОТОВИТЬ
БЕЗ ПРОЕМА.

ПРИВЯЗАН:

И.В.Н.	Контрольный лист
И.В.Н.	Ивановский
И.В.Н.	Л.И.Иванов

ПОЗ. ОБОЗНА- ЧЕНИЕ	ОБОЗНАЧЕНИЕ	НАИМЕНОВАНИЕ	КОЛ. ШТ.	МАССА ЕД.Т	ПРИМЕЧА- НИЕ
НАРУЖНЫЕ СТЕНЫ ТОЛЩИНОЙ 250 ММ					
ЦРп-63.22.1A	1354.10р.10.1-1-101	Л.83	ЦРп-63.22.2.5-1A	4	4.35 см.состм. с 10.12-1-94
ЦРп-63.22.5A	1354.10р.10.1-1-103	Л.96	ЦРп-63.22.2.5-5A	2	4.70 —"
ЦРп-63.22.6A	— " —	Л.96	ЦРп-63.22.2.5-6A	2	4.70 —"
ЦРп-61.22A	1354.10р.10.1-1-101	Л.98	ЦРп-61.22.2.5A	4	4.69 —"
ЦРп-30.22A	— " —	Л.100	ЦРп-30.22.2.5A	3	2.25 —"
ЦРп-30.10-1	1354.10р.10.12.1-94	Л.40	ЦРп-30.10.2.5-1	3	0.84
ЦТУп-30.22A	1354.10р.10.12.1-94	Л.47	ЦТУп-30.22.2.5A	1	2.96
ЦТУп-30.22.1A	— " —	Л.51	ЦТУп-30.22.2.5-1A	1	2.83
ЦТУп-30.22.1A	— " —	Л.51	ЦТУп-30.22.2.5-11A	1	2.83
ЦТп-30.22A	— " —	Л.44	ЦТп-30.22.2.5A	2	2.89
ЦРп-30.22.2A	— " —	Л.44	ЦРп-30.22.2.5-2A	2	2.04
ЦУп-12.22.1	— " —	Л.82	ЦУп-12.22.2.5-1	3	0.86
ЦУп-12.22.1	— " —	Л.82	ЦУп-12.22.2.5-11A	3	0.86
НАРУЖНЫЕ СТЕНЫ ТОЛЩИНОЙ 350 ММ					
ЦРп-63.22.1A	1354.10р.10.1-1-101	Л.83	ЦРп-63.22.3.5-1A	4	6.19 см.состм. с 10.12-1-94
ЦРп-63.22.5A	1354.10р.10.1-1-103	Л.96	ЦРп-63.22.3.5-5A	2	6.70 —"
ЦРп-63.22.6A	— " —	Л.96	ЦРп-63.22.3.5-6A	2	6.70 —"
ЦРп-61.22A	1354.10р.10.1-1-101	Л.98	ЦРп-61.22.3.5A	4	6.63 —"
ЦРп-30.22A	— " —	Л.100	ЦРп-30.22.3.5A	3	3.21 —"

И.В.Н. Контрольный лист

И.В.Н. Ивановский

И.В.Н. Л.И.Иванов

111-135-60/1.2 ЧАСТЬ1 РАЗДЕЛ1-55 АС

ТРЕХЭТАЖНЫЙ ТРЕХСЕКЦИОННЫЙ ЖИЛОЙ ДОМ НА 24КВАРТИРЫ	СТАДИЯ	Лист	Листов
Сводная спецификация ниже оного (начала)	Р	11	—
по ЖЕЛЕЗОБЕТОНУ им. А.Я.КУШЕВА	КБ	—	—

18272-08 13 ФОРМАТ 12Г

ПОЗ. ОБОЗНА- ЧЕНИЕ	ОБОЗНАЧЕНИЕ	НАИМЕНОВАНИЕ	КОЛ. ШТ.	МАССА ЕД.Т	ПРИМЕЧА- НИЕ
ЦРп-30.10-1	1354.10 р.10.12-1-94	Л.40	ЦРп-30.10.3,5-1	3	1.34
ЦГУп-30.22A	1354.10 р.10.1-1-101	Л.109	ЦГУп-30.22.3,5A	1	4.14
ЦГУп-30.22A	— " —	Л.109	ЦГУп-30.22.3,5A	1	4.14
ЦГУп-30.22-1A	1354.10 р.10.1-1-103	Л.79	ЦГУп-30.22.3,5-1A	1	4.0
ЦГУп-30.22-1A	— " —	Л.79	ЦГУп-30.22.3,5-1A	1	4.0
ЦГп-30.22A	1354.10 р.10.1-1-101	Л.106	ЦГп-30.22.3,5A	2	3.86
ЦГп-30.22-2A	1354.10 р.10.1-1-103	Л.82	ЦГп-30.22.3,5-2A	2	2.75
ЦГп-12.22-1	— " —	Л.82	ЦГп-12.22.3,5-1	3	1.11
ЦГп-12.22-1A	— " —	Л.82	ЦГп-12.22.3,5-1A	3	1.11

ВНУТРЕННИЕ СТЕНЫ

ЦВ-59.20б	1354.10 р.10.12.1-94	Л.15	ЦВ-59.20б	6	4.13
ЦВ-59.22б	— " —	Л.13	ЦВ-59.22б	3	4.38
ЦВ-59.22-1б	— " —	Л.14	ЦВ-59.22-1б	3	4.38
ЦВ-59.20-1б	— " —	Л.16	ЦВ-59.20-1б	4	4.1
ЦВ-31.20б	— " —	Л.17	ЦВ-31.20б	2	2.02
ЦВ-28.20б	— " —	Л.17	ЦВ-28.20б	3	1.78

ВЕНТБЛОКИ

ВП-1	1354.10 р.10.12-1-94	Л.66	ВП-1	3	1.08
ВВ-9.14	1354.10 р.10.4-1-3	Л.7	ВВ-9.14	14	0.54

ПЛИТЫ ПЕРЕКРЫТИЯ /ШИРИНОЙ 2980 ММ/

ПК4-63.30.301Y	1354.10 р.10.3-1-123	Л.2	ПК4-63.30-301Y	4	6.05
ПК4-63.30.302Y	— " —	Л.3	ПК4-63.30-302Y	1	6.05
ПК4-63.30.303Y	— " —	Л.3	ПК4-63.30-303Y	1	6.05

ПРИВЯЗАН:

И.Н.В. №

ПОЗ. ОБОЗНА- ЧЕНИЕ	ОБОЗНАЧЕНИЕ	НАИМЕНОВАНИЕ	КОЛ. ШТ.	МАССА ЕД.Т	ПРИМЕЧА- НИЕ
ПК5-63.30.313Y	1354.10 р.10.3-1-123	Л.4	ПК5-63.30-313Y	1	5.95
ПК5-63.30.314Y	— " —	Л.4	ПК5-63.30-314Y	1	5.95
ПК4-63.30.317Y	— " —	Л.5	ПК4-63.30-317Y	1	5.90
ПК4-63.30.318Y	— " —	Л.5	ПК4-63.30-318Y	1	5.90
ПК5-63.30.336Y	— " —	Л.6	ПК5-63.30-336Y	1	5.95
ПК5-63.30.337Y	— " —	Л.6	ПК5-63.30-337Y	1	5.95
ПК5-63.30.338Y	1354.10 р.10.3-1-123	Л.7	ПК5-63.30-338Y	2	5.77
ПК5-63.30.300Y	— " —	Л.2	ПК5-63.30-300Y	2	6.05
ПК5-63.11.302Y	— " —	Л.22	ПК5-63.11-302Y	2	2.42
ПК5-63.30.339Y	— " —	Л.7	ПК5-63.30-339Y	2	5.77
ПК5-63.30.347Y	— " —	Л.7	ПК5-63.30-347Y	2	6.00
ПК4-63.18.300Y	— " —	Л.22	ПК4-63.18-300Y	4	3.725
ПК4-30.30.300Y	— " —	Л.2	ПК4-30.30-300Y	6	2.97
ПК5-63.11.303Y	— " —	Л.22	ПК5-63.11-303Y	1	2.46
ПК5-63.11.304Y	— " —	Л.22	ПК5-63.11-304Y	1	2.46

ПЛАНЫ ПЕРЕКРЫТИЯ /ШИРИНОЙ 1490 ММ/

ПК-63.15Y	1354.10 р.10.3-1-123	Л.9	ПК-63.15Y	16	2.97
ПК-63.15-1Y	— " —	Л.9	ПК-63.15-1Y	4	2.97
ПК-63.15-2Y	— " —	Л.10	ПК-63.15-2Y	2	2.97
ПК-63.15-3Y	— " —	Л.10	ПК-63.15-3Y	2	2.97
ПК-63.15-4Y	— " —	Л.10	ПК-63.15-4Y	1	2.80
ПК-63.15-5Y	— " —	Л.10	ПК-63.15-5Y	1	2.80
ПК-63.15-6Y	— " —	Л.11	ПК-63.15-6Y	3	2.71

И.Н.В. № подл. Пояснение и Адат ВЗАМЧИНЕНО

111-135-60/1.2 часть1 РАЗДЕЛ1-55 АС

СТАДИЯ	ЛИСТ	Листов
ТРЕХТАЖНЫЙ ТРЕХСЕКЦИОННЫЙ ЖИЛОЙ ДОМ НА 24 КВАРТИРЫ	P	12
СВОДНАЯ СПЕЦИФИКАЦИЯ НИЖЕ О.О.О (ПРОДОЛЖЕНИЕ)	KБ	по ЖЕЛЕЗОБЕТОНУ ИМ. А.А. ЯКУШЕВА

18272-08 14 ФОРМАТ 12Г

Поз. обозна- чение	ОБОЗНАЧЕНИЕ	НАИМЕНОВАНИЕ	КОЛ. ШТ.	МАССА ЕД. Т.	ПРИМЕ- ЧАНИЕ
ПК-63.15-7у	135 Ч.10 Р.10.3-1-123	Л.11 ПК-63.15-7у	3	2.71	
ПК-63.15-8у	— " —	Л.11 ПК-63.15-8у	2	2.87	
ПК-63.15-9у	— " —	Л.11 ПК-63.15-9у	3	2.80	
ПК-63.15-10у	— " —	Л.11 ПК-63.15-10у	3	2.80	
ПК-63.9.у	— " —	Л.5 ПК-63.9 у	8	2.15	
ПК-30.15у	— " —	Л.8 ПК-30.15у	12	1.30	
ПК5-63.11-302у	— " —	Л.22 ПК5-63.11-302у	2	2.42	
ПК5-63.11-303у	— " —	Л.22 ПК5-63.11-303у	1	2.46	
ПК5-63.11-304у	— " —	Л.22 ПК5-63.11-304у	1	2.46	
БАЛКОНЫ (толщ. стены 300)					
БП-38.13	135 Ч.10 Р.10.4-1-3	Л.3 БП-38.13	2	1.48	
БП-38.13Л	— " —	Л.5 БП-38.13Л	2	1.48	
БАЛКОНЫ (толщ. стены 250)					
БП-38.13	135 Ч.10 Р.10.4-1-3	Л.3 БП-38.13	2	1.44	
БП-38.13Л	— " —	Л.5 БП-38.13Л	2	1.44	
БАЛКОНЫ (толщ. стены 350)					
БП-38.13	135 Ч.10 Р.10.4-1-3	Л.3 БП-38.13	2	1.52	
БП-38.13Л	— " —	Л.5 БП-38.13Л	2	1.52	
ЛЕСТНИЦЫ					
ЛМ-17.12	135 Ч.10 Р.10.4-1-1	Л.16 ЛМ-17.12	3	0.95	
ЛП-28.16	— " —	Л.11 ЛП-28.16	3	2.15	
ПД-1	— " —	Л.28 ПД-1	3	5.05	
ЛС-12-17	1.055 -1.1	ЛС-12-17	14	0.13	

ПРИВЯЗКА:

Инв. н	

Поз. обозна- чение	ОБОЗНАЧЕНИЕ	НАИМЕНОВАНИЕ	КОЛ. ШТ.	МАССА ЕД. Т.	ПРИМЕ- ЧАНИЕ
Монтажные элементы соединений наружных стен					
35ИМ-30	135 Р.10.7-35	Л.10	35 ИМ-30	24	0.55
35ИМ-31	— " —	Л.10	35 ИМ-31	44	0.46
35ИМ-32	— " —	Л.10	35 ИМ-32	10	0.40
35ИМ-33	— " —	Л.10	35 ИМ-33	76	0.35
35ИМ-34	— " —	Л.10	35 ИМ-34	54	0.32
35ИМ-35	— " —	Л.10	35 ИМ-35	8	0.28
Ф12 А1	ГОСТ 5781-82		Ф12 А1 $\ell=9.0$ пм	—	0.888
Монтажные элементы соединений внутренних стен					
35ИМ-33	135 Р.10.7-35	Л.10	35 ИМ-33	6	0.35
35ИМ-34	— " —	Л.10	35 ИМ-34	2	0.32
35ИМ-36	— " —	Л.10	35 ИМ-36	2	0.24
35ИМ-50	— " —	Л.10	35 ИМ-50	2	0.26
35ИМ-51	— " —	Л.10	35 ИМ-51	4	0.10
Монтажные элементы соединений перекрытий шириной 2980 мм					
35ИМ-30	135 Р.10.7-35	Л.10	35 ИМ-30	4	0.55
35ИМ-32	— " —	Л.10	35 ИМ-32	8	0.40
35ИМ-33	— " —	Л.10	35 ИМ-33	38	0.35
35ИМ-35	— " —	Л.10	35 ИМ-35	20	0.28
Ф12 А1	ГОСТ 5781-82		Ф12 А1 $\ell=150$ пм	—	0.888
Монтажные элементы соединений перекрытий шириной 1490 мм					
35ИМ-30	135 Р.10.7-35	Л.10	35 ИМ-30	4	0.55
35ИМ-32	— " —	Л.10	35 ИМ-32	8	0.40

И.контр.	А.Ивановский	2	2

111-135-60/1.2 часть 1 раздел 1-55 АС

ТРЕХЭТАЖНЫЙ ТРЕХСЕКЦИОННЫЙ ЖИЛОЙ ДОМ НА 24 КВАРТИРЫ	СТАДИЯ	Лист	Листов
	Р	13	
Сводная спецификация ниже О.О.О. (продолжение)	КБ	по железобетону	им. А.А. Якушева
ст.техн. Г.Туцицана	0.4.мк.		

ПОЗ. ОБОЗНА- ЧЕНИЕ	ОБОЗНАЧЕНИЕ	НАИМЕНОВАНИЕ	КОЛ. ШТ.	МАССА ЕД. Т	ПРИМЕ- ЧАНИЕ
35ИМ-33	135 Р.10.7 - 35 А.10	35 ИМ- 33	38	0.35	
35ИМ-35	— " — А.10	35 ИМ- 35	4	0.28	
Ф12А1	ГОСТ 5781-82	Ф12А1 $\ell= 27$ П.М.	—	0.888	
МОНТАЖНЫЕ ЭЛЕМЕНТЫ БАЛКОНОВ.					
35ИМ-57	135 Ч.10 Р.10.7 - 35 А.10	35 ИМ- 57	16	1.26	
ОГРАЖДЕНИЯ ЛЕСТНИЦ					
35ИМ-2	135 Ч.10 Р.10.7 - 35 А.10	35 ИМ- 2	3	15.88	
ОПОРНЫЕ СТОЛICKИ ПОД ЛЕСТИЧНЫЕ ПЛОЩАДКИ.					
35ИМ-72	135 Ч.10 Р.10.7 - 35 А.10	35 ИМ- 72	42	5.47	
35ИМ-70	— " — А.10	35 ИМ- 70	6	2.84	
35ИМ-64	— " — А.10	35 ИМ- 64	6	1.57	
СТРЕМЯНКА В ПОДПОЛЬЕ					
7-ЧИМ-115	135 Р.10.7 - 4 А.5	7-ЧИМ- 115	1	10.43	
ВХОД					
труба 1½"	ГОСТ 8732-78	труба 1 1/2 "	27.0пм	3.06	
-80x80x6	ГОСТ 103-76	-80 x 80 x 6	24	3.77	
-100x100x6	— " —	-100x100x6	24	4.71	
Ф6А1	ГОСТ 5781-82	Ф6А1 $\ell= 200$	24	0.222	
Ф16А1	— " —	Ф16А1	27.0пм	1.58	

ИНВ. НОДА, подпись и дата взам. инв. н


ПРИВЯЗАН:

ИНВ. №		

И.КОНТР. А.Ивановский
 ЗАВ. отд. В.Богородский
 ГЛ.КОН.ПР. Н.Марченков
 РУК. ВР. Г.Белова
 Ст. техн. Г.Тупицина

111-135-60/1.2 ЧАСТЬ 1 РАЗДЕЛ 1-55 АС

ТРЕХЭТАЖНЫЙ ТРЕХСЕКЦИОННЫЙ
 ЖИЛОЙ ДОМ НА 24 КВАРТИРЫ
 Сводная спецификация
 ниже 0.000 (окончание)
 КБ по ЖЕЛЕЗОБЕТОНУ
 им. А.А. Якушева

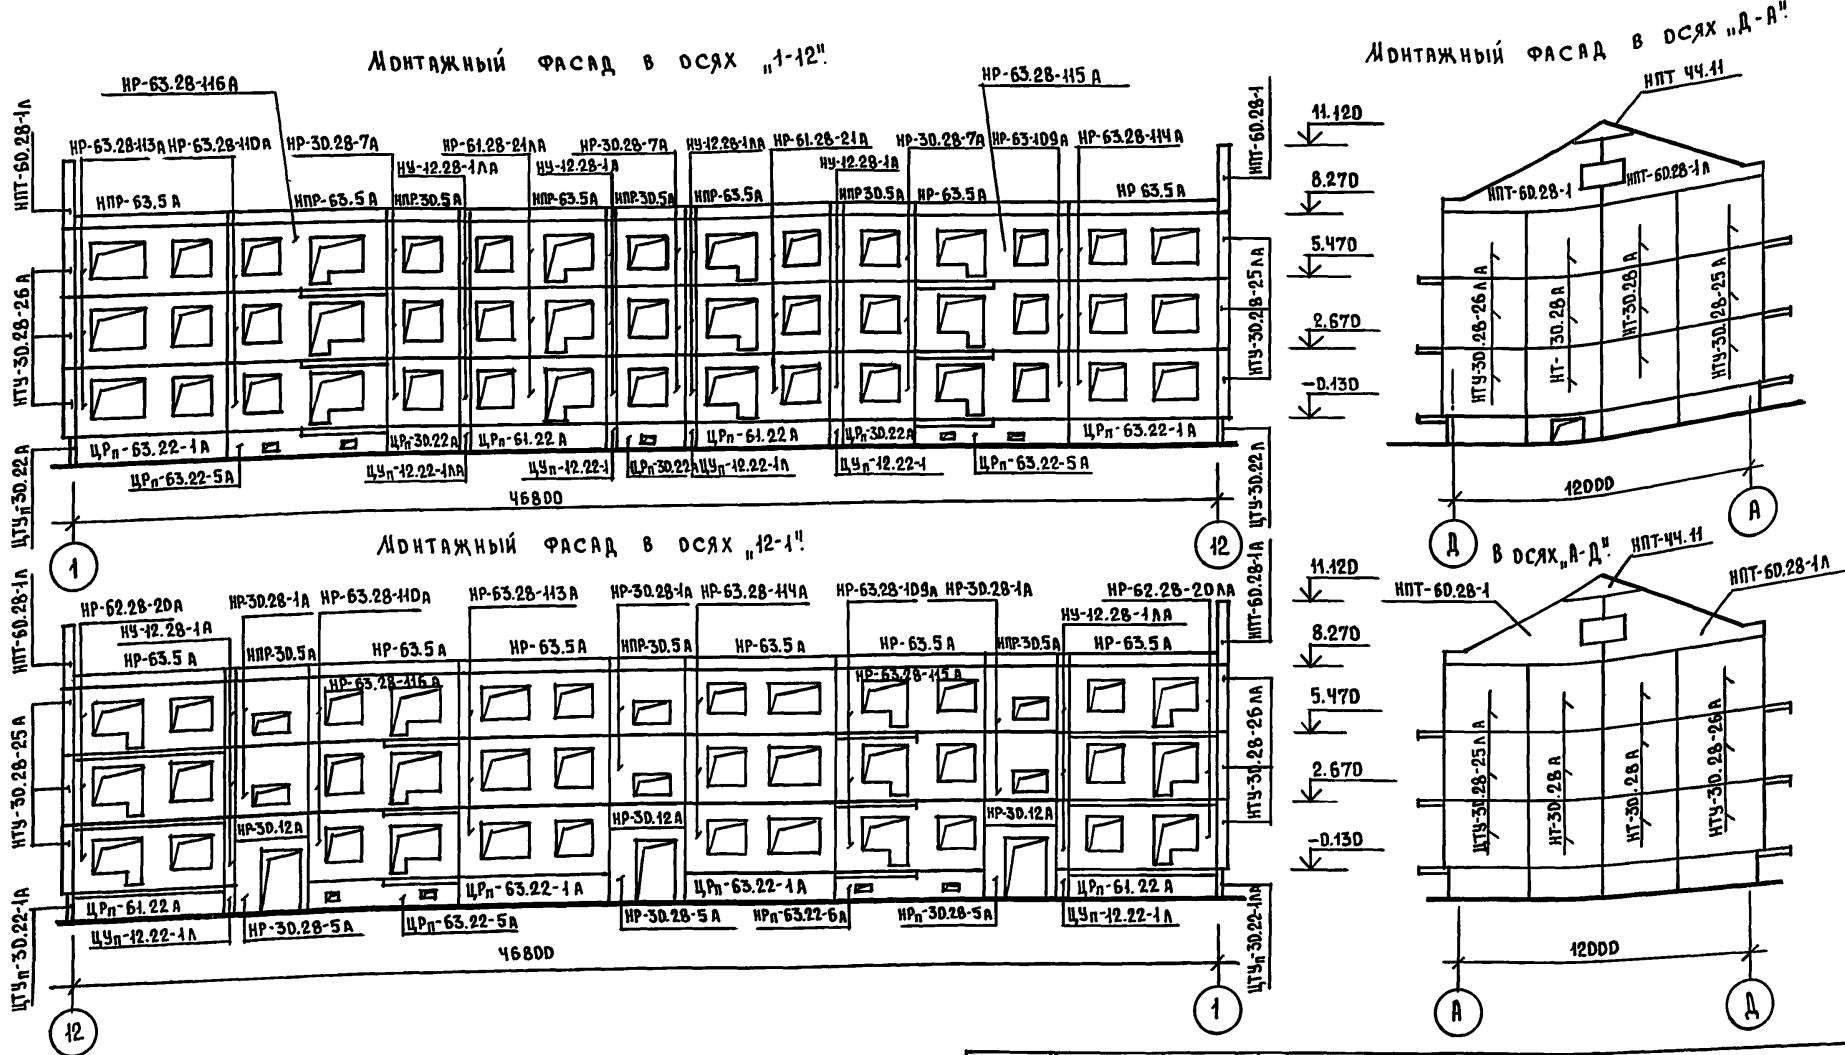

И.КОНТР.	А.ИВАНДСКИЙ	Генер.

111-135-6D/1.2 ЧАСТЬ 1 РАЗДЕЛ 1-55 АС

ПРИВЯЗКА:

ЗАВ. ОТД.	В.Богородский
ГЛ.КОН.ПР.	И.Марченков
РУК.БРИГ.	Г.Белова
ЧЕРТЕЖН.	М.Аносова

ТРЕХЭТАЖНЫЙ ТРЕХСЕКЦИОННЫЙ
ЖИЛОЙ ДОМ НА 24 КВАРТИРЫ

СТАДИЯ	Лист	листов
Р	15	


Монтажные фасады в ОСЯХ
"1-12", "12-1", "Д-Д", "А-Д".

КБ по ЖЕЛЕЗОБЕТОНУ
И.И. А.А. Якушева

18272-08 17

ПРИМЕЧАНИЯ:

1. МАРКИ ПАНЕЛЕЙ В-58.26-2Э₂Б, СТОЯЩИЕ В СКОБКАХ, УСТАНАВЛИВАЮТСЯ НА 3 ЭТАЖЕ.
2. УЗЛЫ ДАНЫ В Ч. 9 Р. 9-1-8Д И НА ЛИСТАХ АЛЬБОМА

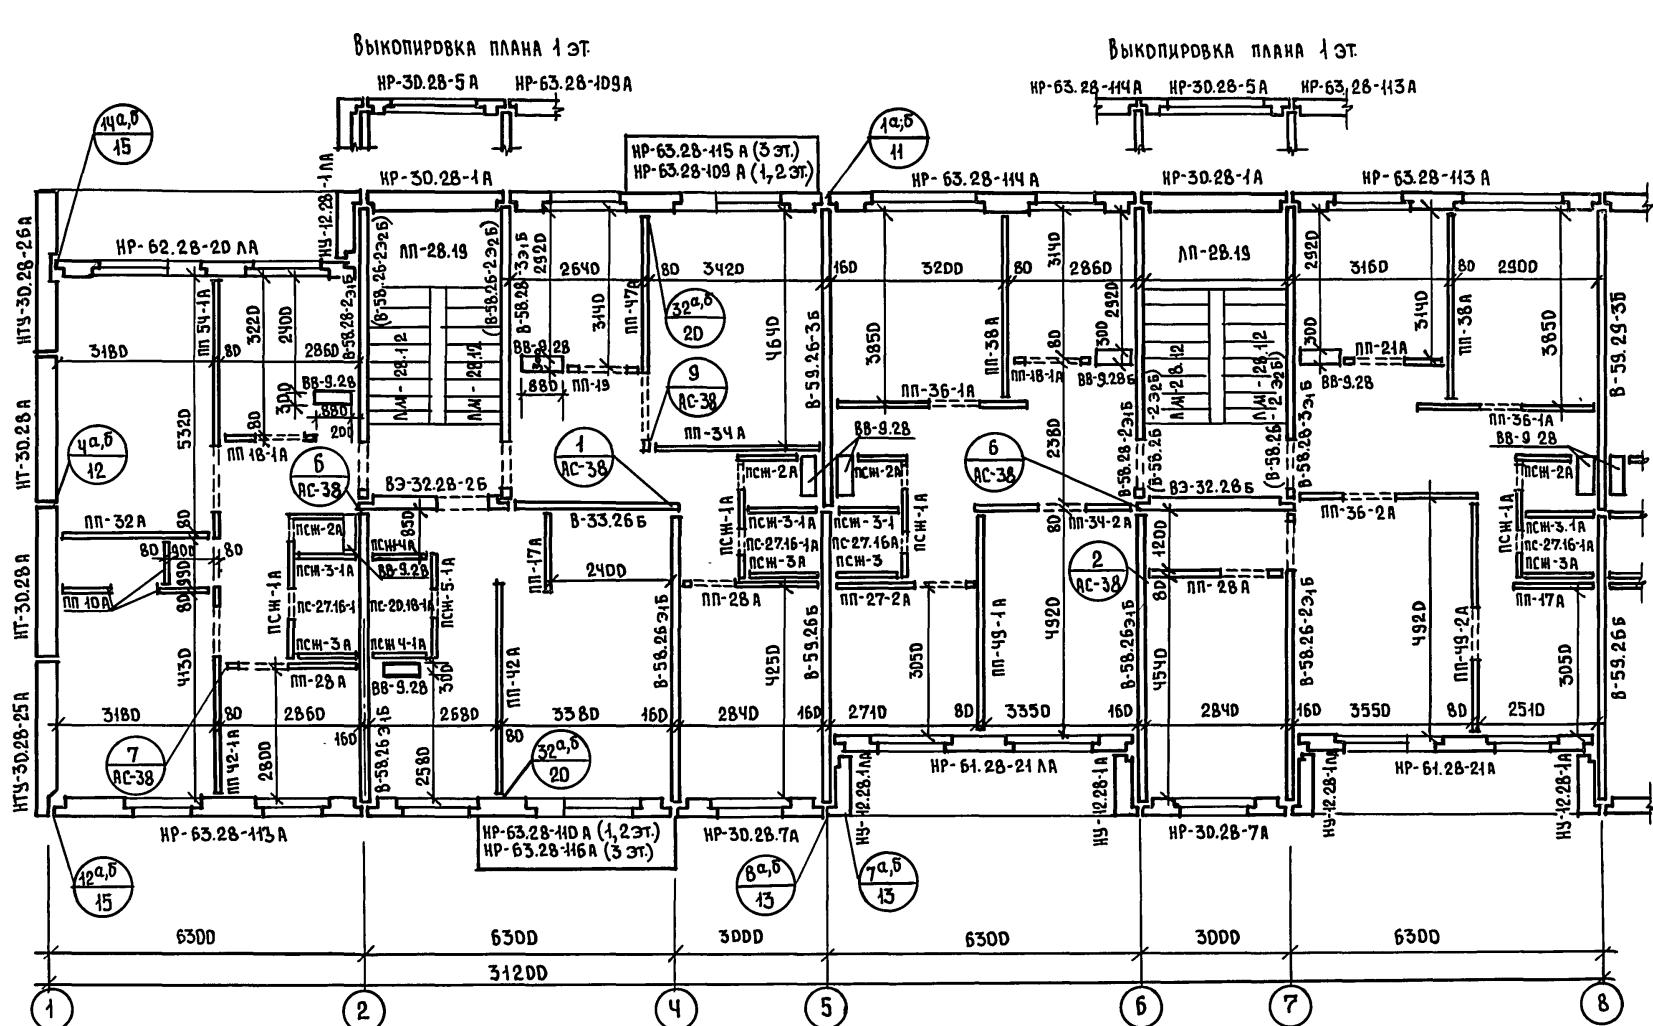



Н.КОНТР.	А.ИВАНДВСКИЙ	запись

111-135-60/1.2 ЧАСТЬ 1 РАЗДЕЛ 1-55 АС

СТАДИЯ	ЛИСТ	ЛИСТОВ
Р	16	
ТРЕХЭТАЖНЫЙ ТРЕХСЕКЦИОННЫЙ ЖИЛЫЙ ДОМ НА 24 КВАРТИРЫ		
Монтажный план типового этажа в ОСЯХ "1-8".		
КБ по железобетону им. А. А. Якушева		

ЧИСЛЕННОЕ ПОДЛИННИК ЧАСТЬ 1 РАЗДЕЛ 1-55
111-135-60/1.2


ЧАСТЬ 1 РАЗДЕЛ 1-55

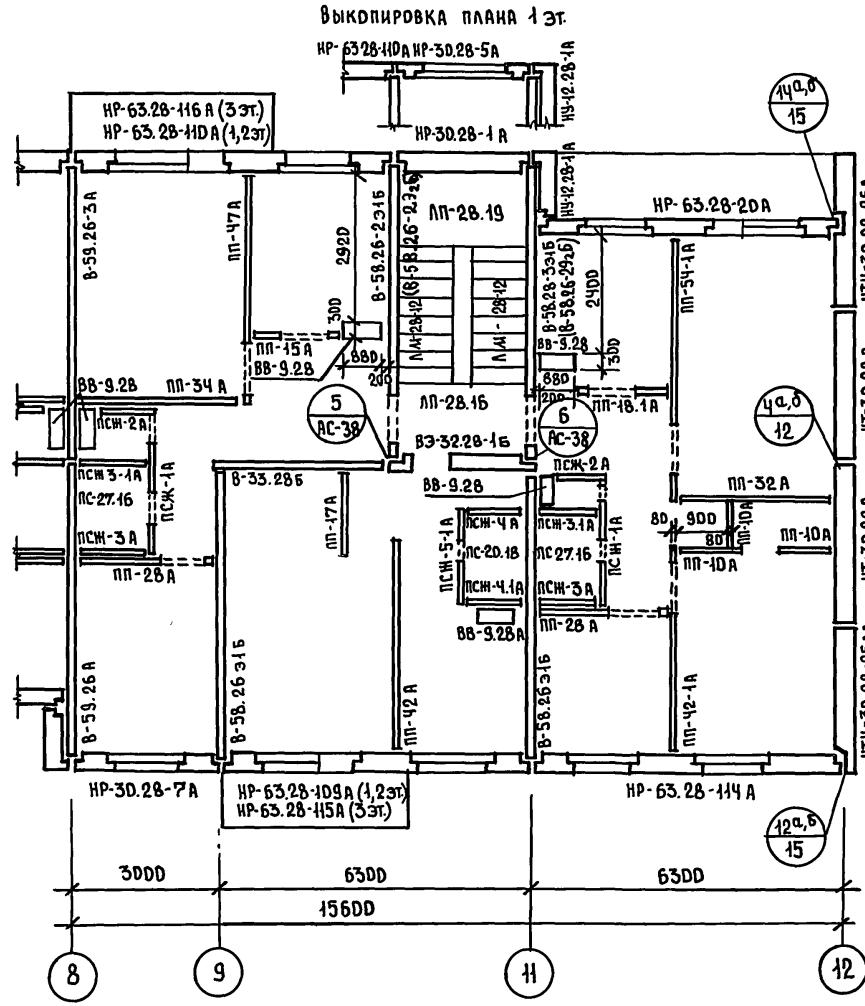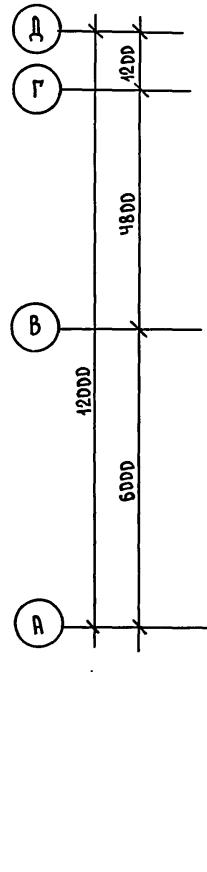

ПРИВЯЗКА:

И.КОНТР.	А.ИВАНОВСКИЙ	г.Москва
ЗАВ.ОТД.	Б.Богородский	
ГА.КОН.ПР.	Н.Марченков	
РУК.БРИГ.	Г.Белова	
ЧЕРТЕЖНИК	А.Мирсабов	
ИНВ.№		

ЧТЕПЛЕНИЕ ВЕНТБЛОКОВ

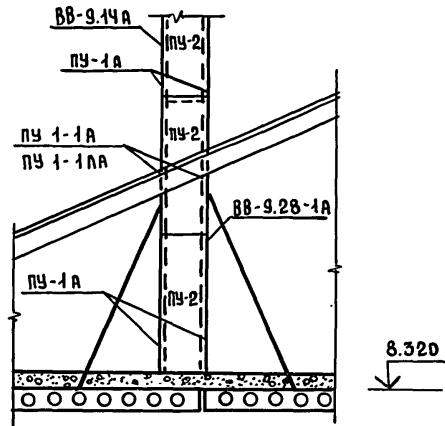


ПРИМЕЧАНИЯ СМ. НА ЛИСТЕ АС-16.

111-135-60/1.2 ЧАСТЬ 1 РАЗДЕЛ 1-55 АС		
ТРЕХЭТАЖНЫЙ ТРЕХСЕКЦИОННЫЙ ЖИЛОЙ ДОМ НА 24 КВАРТИРЫ	СТАДИЯ	ЛИСТ
МОНТАЖНЫЙ ПЛАН ТИПОВОГО ЭТАЖА В ОСЯХ "8-12".	р	17


КБ по ЖЕЛЕЗОБЕТОНУ ил. А.А. Якушева

18272-08 19

МОНТАЖНЫЙ ПЛАН ПЕРЕКРЫТИЯ ТИПОВОГО ЭТАЖА ПРИ ШИРИНЕ ПАНЕЛЕЙ 2980 ММ

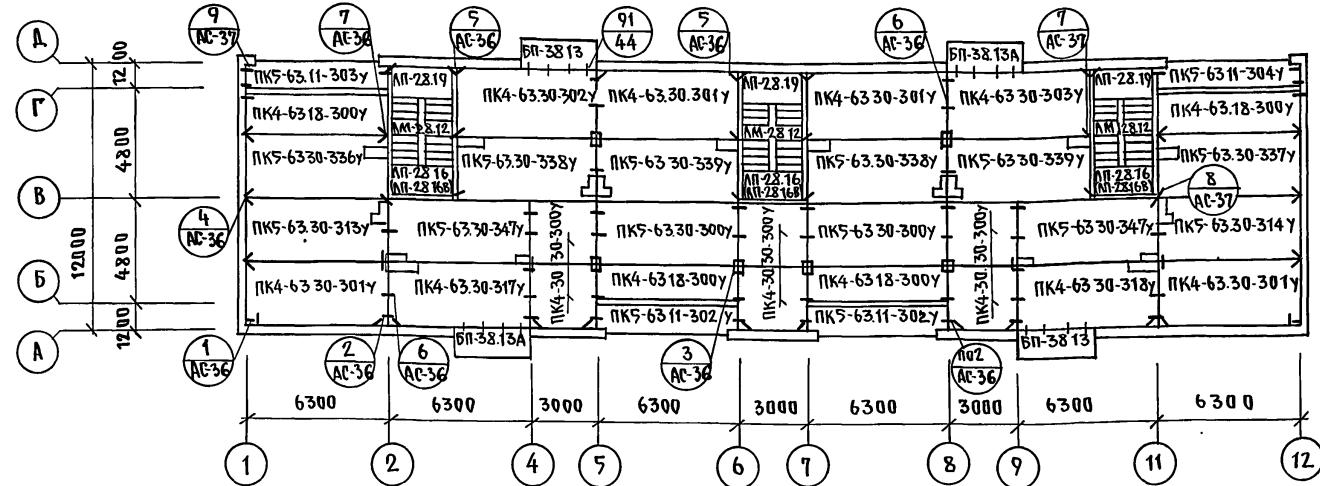

МОНТАЖНЫЙ ПЛАН ПЕРЕКРЫТИЯ ТИПОВОГО ЭТАЖА ПРИ ШИРИНЕ ПАНЕЛЕЙ 1490 ММ

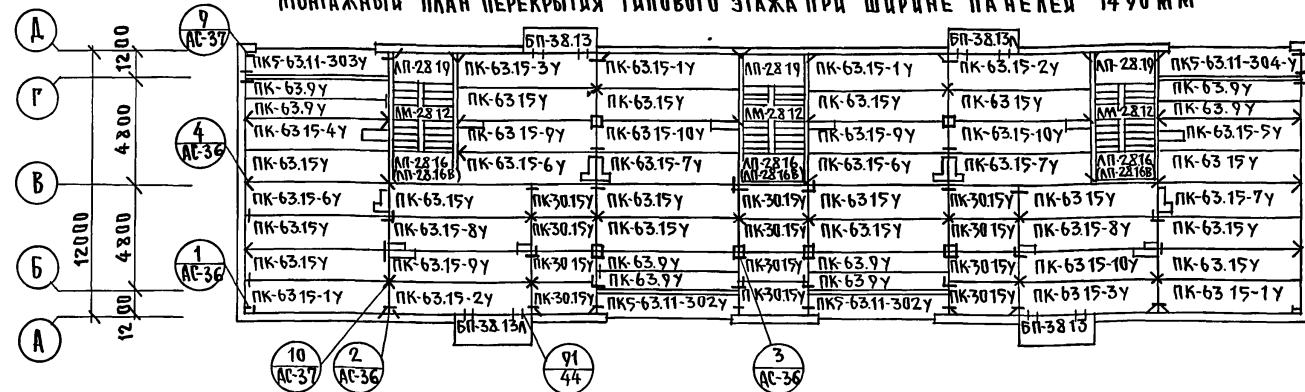

ПРИМЕЧАНИЯ:

1. Монтаж панелей перекрытия и заделку швов между ними производить цементным раствором М-100.
2. Пустоты панелей перекрытия в торцах должны быть заделаны в заводских условиях бетоном М-300 на глубину 150 мм.
3. Марки лестничных площадок АП-28.16Б устанавливаются на 3-ем этаже.


ПРИВЯЗКА:

И.КОНТР.	ИВАНОВСКИЙ	Санкт	111-135-60/1.2 ЧАСТЬ 1 РАЗДЕЛ 1-55 АС
ЗАВ.ОТД.	БОГОРОДСКИЙ		ТРЕХЭТАЖНЫЙ ТРЕХСЕКЦИОННЫЙ
Г.КОН.	МОРЧЕНКОВ		ЖИЛОЙ ДОМ НА 24 КВАРТИРЫ
РУК.БРИГ.	БЕЛОВА		СТАДИЯ ЛИСТ
ЧЕРТЕЖНИК	АМОСОВА		Листов
И.НВ.№			Р 18


Монтажные планы перекрытия типового этажа

КБ по железобетону
д.м. А.А. Якушева

МОНТАЖНЫЙ ПЛАН ПЕРЕКРЫТИЯ НАД 3 ЭТАЖОМ ПРИ ШИРИНЕ ПАНЕЛЕЙ 1490 ММ.

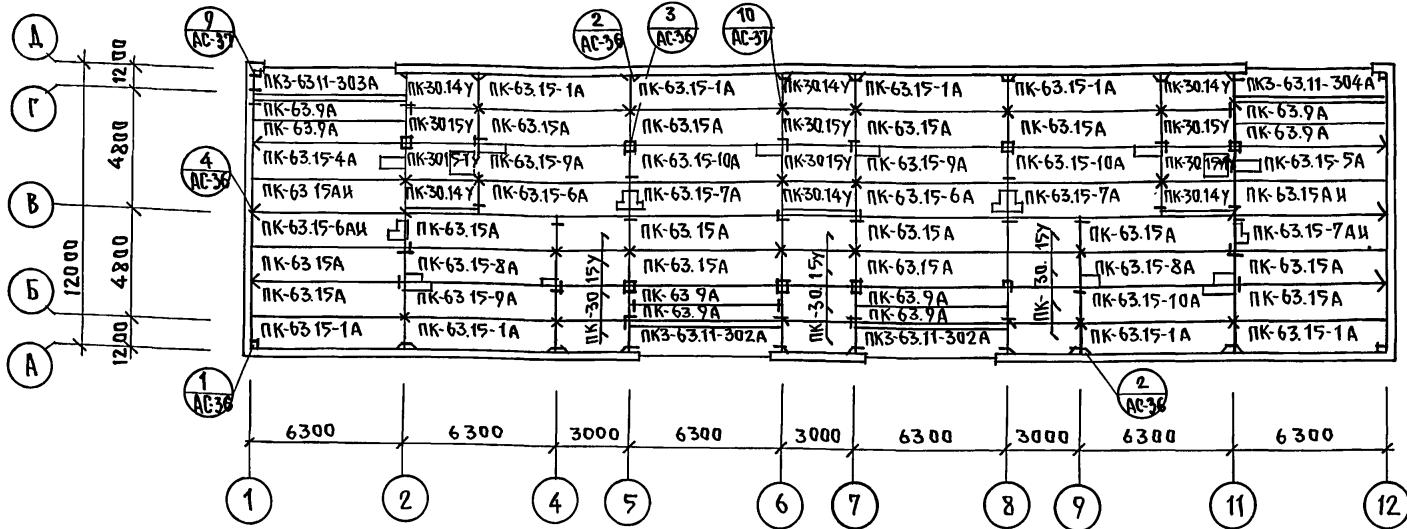

МОНТАЖНЫЙ ПЛАН ПЕРЕКРЫТИЯ НАД 3 ЭТАЖОМ ПРИ ШИРИНЕ ПАНЕЛЕЙ 2980 ММ.

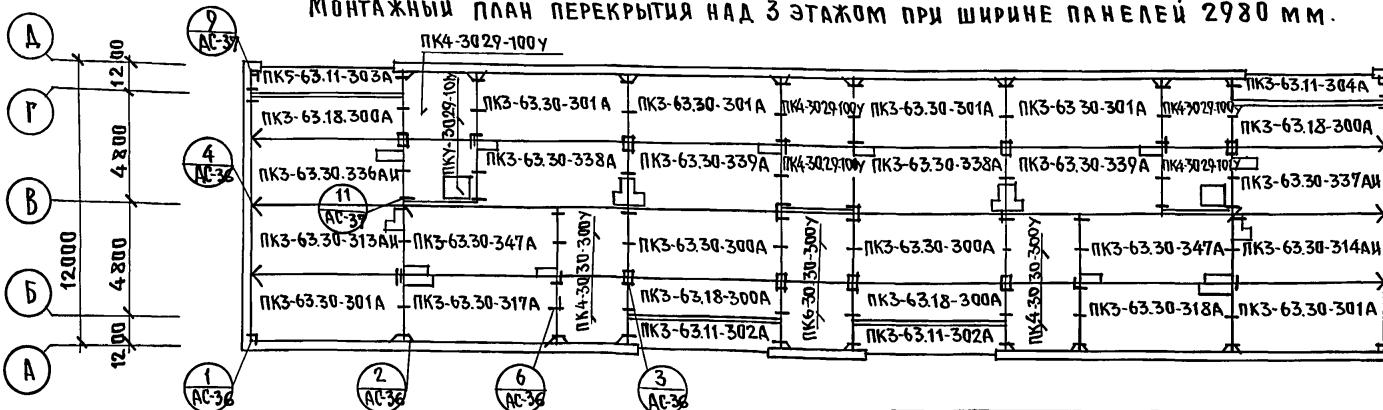

ПРИМЕЧАНИЯ:

1. ОБЩИЕ ПРИМЕЧАНИЯ см. на листе Ас-18.
2. РАСКЛАДКУ ПЛИТ УТЕПЛЕНИЯ ВЕНТБЛОКОВ см. на листе Ас-17.

ПРИВЯЗКА:

ИНВ. №	

111-135-60/1.2 ЧАСТЬ 1 РАЗДЕЛ 1-55 Ас-

И.КОНТР.	ИВАНОВСКИЙ	2/1	СТАДИЯ	Лист	Листов

ТРЕХЭТАЖНЫЙ ТРЕХСЕКЦИОННЫЙ
ЖИЛОЙ ДОМ НА 24 КВАРТИРЫ

Монтажные планы перекрытия над 3 этажом.	КБ по железобетону им. А.А. Якушева
---	--

ПОЗ. ОБОЗНАЧЕНИЕ	ОБОЗНАЧЕНИЕ	НАИМЕНОВАНИЕ	КОЛ. ШТ.	МАССА ЕД.Т	ПРИМЕЧА- НИЕ
НАРУЖНЫЕ СТЕНЫ / 350 ММ /					
HP-63.28-115 А	1354.10 Р.10.1-1-103	Л.72	HP-63.28.3,5-115А	2	4.64 СОВМЕСТНО Р.10.12.1-94
HP-63.28-116 А	— " —	Л.72	HP-63.28.3,5-116 А	2	4.61 "
HP-63.28-113 А	— " —	Л.22	HP-63.28.3,5-113 А	6	5.33 "
HP-63.28-114 А	— " —	Л.22	HP-63.28.3,5-114 А	6	5.33 "
HP-63.28-109 А	1354.10 Р.10.1-1-101	Л.7	HP-63.28.3,5-109 А	4	4.54 "
HP-63.28-110 А	— " —	Л.7	HP-63.28.3,5-110 А	4	4.54 "
HP-62.28-20 А	1354.10 Р.10.1-1-103	Л.25	HP-62.28.3,5-20 А	3	4.49 "
HP-62.28-20 ЛА	— " —	Л.25	HP-62.28.3,5-20 ЛА	3	4.49 "
HP-61.28-21 А	— " —	Л.28	HP-61.28.3,5-21 А	3	4.39 "
HP-61.28-21 ЛА	— " —	Л.28	HP-61.28.3,5-21 ЛА	3	4.39 "
HP-30.28-7 А	— " —	Л.34	HP-30.28.3,5-7 А	9	2.45 "
HP-30.28-5 А	— " —	Л.31	HP-30.28.3,5-5 А	3	2.13 "
HP-30.28-1 А	1354.10 Р.10.1-1-101	Л.27	HP-30.28.3,5-1 А	6	2.71 "
HY-12.28-1 А	— " —	Л.43	HY-12.28.3,5-1	9	1.08 "
HY-12.28-1 ЛА	— " —	Л.43	HY-12.28.3,5-1 Л	9	1.08 "
HT-30.28 А	1354.10 Р.10.1-1-103	Л.31	HT-30.28.3,5 А	12	3.51 СОВМЕСТНО Р.10.12.1-94
HПР-30.5 А	1354.10 Р.10.12.1-94	Л.23	HПR-30.5.3,5 А	6	0.42
HПR-63.5 А	— " —	Л.26	HПR-63.5.3,5 А	12	0.88
HTY-30.28-25 А	1354.10 Р.10.1-1-101	Л.52	HTY-30.28.3,5-25 А	3	3.14 СОВМЕСТНО Р.10.12.1-94
HTY-30.28-25 ЛА	— " —	Л.52	HTY-30.28.3,5-25 ЛА	3	3.14 "
HTY-30.28-26 А	— " —	Л.55	HTY-30.28.3,5-26 А	3	3.20 "
HTY-30.28-26 ЛА	— " —	Л.55	HTY-30.28.3,5-26 ЛА	3	3.20 "
HP-30.12 А	— " —	Л.36	HP-30.12.3,5 А	3	1.17 "
HПT-60.28-1	1354.10 Р.10.1-1-103	Л.67	HПT-60.28.3,5-1	2	2.65
HПT-60.28-1 Л	— " —	Л.67	HПT-60.28.3,5-1 Л	2	2.65
HПT-44.11	— " —	Л.69	HПT-44.11.3,5	2	0.63

ПРИВЯЗАН:

ИНВ. №		

ПОЗ. ОБОЗНАЧЕНИЕ	ОБОЗНАЧЕНИЕ	НАИМЕНОВАНИЕ	КОЛ. ШТ.	МАССА ЕД.Т	ПРИМЕ- ЧАНИЕ
НАРУЖНЫЕ СТЕНЫ / 300 ММ /					
HP-63.28-115 А	1354.10 Р.10.1-1-103	Л.72	HP-63.28.3-115 А	2	4.00 СОВМЕСТНО Р.10.12.1-94
HP-63.28-116 А	— " —	Л.72	HP-63.28.3-116 А	2	4.00 "
HP-63.28-113 А	— " —	Л.22	HP-63.28.3-113 А	6	4.44 "
HP-63.28-114 А	— " —	Л.22	HP-63.28.3-114 А	6	4.44 "
HP-63.28-109 А	1354.10 Р.10.1-1-101	Л.7	HP-63.28.3-109 А	4	3.96 "
HP-63.28-110 А	— " —	Л.7	HP-63.28.3-110 А	4	3.96 "
HP-62.28-20 А	1354.10 Р.10.1-1-103	Л.25	HP-62.28.3-20 А	3	4.00 "
HP-62.28-20 ЛА	— " —	Л.25	HP-62.28.3-20 ЛА	3	4.00 "
HP-61.28-21 А	— " —	Л.28	HP-61.28.3-21 А	3	3.83 "
HP-61.28-21 ЛА	— " —	Л.28	HP-61.28.3-21 ЛА	3	3.83 "
HP-30.28-7 А	— " —	Л.34	HP-30.28.3-7 А	9	2.02 "
HP-30.28-5 А	— " —	Л.31	HP-30.28.3-5 А	3	1.70 "
HP-30.28-1 А	1354.10 Р.10.1-1-101	Л.27	HP-30.28.3-1 А	6	2.35 "
HY-12.28-1 А	— " —	Л.43	HY-12.28.3-1	9	0.94 "
HY-12.28-1 ЛА	— " —	Л.43	HY-12.28.3-1 Л	9	0.94 "
HT-30.28 А	1354.10 Р.10.12.1-94	Л.29	HT-30.28.3 А	12	3.07
HПR-30.5 А	— " —	Л.23	HПR-30.5.3 А	6	0.36
HПR-63.5 А	— " —	Л.26	HПR-63.5.3 А	12	0.74
HTY-30.28-25 А	— " —	Л.31	HTY-30.28.3-25 А	3	2.60
HTY-30.28-25 ЛА	— " —	Л.31	HTY-30.28.3-25 ЛА	3	2.60
HTY-30.28-26 А	— " —	Л.34	HTY-30.28.3-26 А	3	2.75
HTY-30.28-26 ЛА	— " —	Л.34	HTY-30.28.3-26 ЛА	3	2.75
HP-30.12 А	1354.10 Р.10.1-1-101	Л.36	HP-30.12.3 А	3	1.01 СОВМЕСТНО Р.10.12.1-94
HПT-60.28-1	1354.10 Р.10.1-1-103	Л.67	HПT-60.28.3-1	2	2.48 "

Н.КОНТР/А.ШАНОВСКИЙ

111-135-60/1.2 ЧАСТЬ 1 РАЗДЕЛ 1:55 АС

ТРЕХЭТАЖНЫЙ ТРЕХСЕКЦИОННЫЙ СТАДИУМ Листов	ЧЕРТЕЖИ
ЖИЛОЙ ДОМ НА 24 КВАРТИРЫ	Р 20
Сводная спецификация выше 0.000 / нача ло/	КБ по ЖЕЛЕЗОБЕТОНУ им. А.ЯКУШЕВА

Поз. обозначение	обозначение	наименование	кол. шт.	масса ед.т.	примеча- ние
НПТ-60.28 -1 А	135 4.10 Р.10.1-1-103 А.67	НПТ-60.28.3.5-1 А	2	2.48	
НПТ-44.11	— " — А.69	НПТ-44.11	2	0.57	
наружные стены / 400 мм /					
НР-63.28-115 А	135 4.10 Р.10.1-1-105 А.72	НР-63.28.4-115 А	2	5.22	согласно Р.10.12-1-94
НР-63.28-116 А	— " — А.72	НР-63.28.4-116 А	2	5.22	"
НР-63.28-113 А	— " — А.22	НР-63.28.4-113 А	6	6.22	"
НР-63.28-114 А	— " — А.22	НР-63.28.4-114 А	6	6.22	"
НР-63.28-109 А	135 4.10 Р.10.1-1-101 А.7	НР-63.28.4-109 А	4	5.12	"
НР-63.28-110 А	— " — А.7	НР-63.28.4-110 А	4	5.12	"
НР-62.28-20 А	135 4.10 Р.10.1-1-105 А.25	НР-62.28.4-20 А	3	5.07	"
НР-62.28-20 АА	— " — А.25	НР-62.28.4-201 А	3	5.07	"
НР-61.28-21 А	— " — А.28	НР-61.28.4-21 А	3	4.95	"
НР-61.28-21 АА	— " — А.28	НР-61.28.4-21 АА	3	4.95	"
НР-30.28-7 А	— " — А.34	НР-30.28.4-7 А	9	2.87	"
НР-30.28-5 А	— " — А.31	НР-30.28.4-5 А	3	2.54	"
НР-30.28-1 А	135 4.10 Р.10.1-1-101 А.27	НР-30.28.4-1 А	6	3.06	"
НУ-12.28-1 А	— " — А.43	НУ-12.28.4-1 А	9	1.24	"
НУ-12.28-1 АА	— " — А.43	НУ-12.28.4-1 АА	9	1.24	"
НТ-30.28 А	135 4.10 Р.10.1-1-103 А.31	НТ-30.28.4-А	12	3.94	"
НПР-30.5 А	135 4.10 Р.10.12-1-94 А.23	НПР-30.5.4 А	6	0.49	"
НПР-63.5 А	135 4.10 Р.10.12-1-94 А.26	НПР-63.5.4 А	12	1.02	"
НТУ-30.28-25 А	135 4.10 Р.10.1-1-101 А.52	НТУ-30.28.4-25 А	3	7.64	согласно Р.10.12-1-94
НТУ-30.28-25 А	— " — А.52	НТУ-30.28.4-25 АА	3	3.64	"
НТУ-30.28-26 А	— " — А.55	НТУ-30.28.4-26 А	3	3.70	"
НТУ-30.28-26 АА	— " — А.55	НТУ-30.28.4-26 АА	3	3.70	"
НР-30.12 А	135 4.10 Р.10.1-1-101 А.76	НР-30.12.4 А	7	1.32	"
НПТ-60.28-1	135 4.10 Р.10.1-1-103 А.67	НПТ-60.28.4.5-1	2	2.72	"
НПТ-60.28-1 А	— " — А.67	НПТ-60.28.4.5-1 А	2	2.72	"
НПТ-44.11	— " — А.69	НПТ-44.11	2	0.68	"

ПРИВЯЗКА:

ИНВ. №		

Поз. обозначение	обозначение	наименование	кол. шт.	масса ед.т.	примеча- ние
внутренние стены					
В-59.26 Б	135 4.10 Р.10.12-1-94 А.3	В-59.26 Б	6	6.00	
В-59.26-3 Б	— " — А.3	В-59.26-3 Б	6	6.00	
В-58.28-2 Э Б	— " — А.5	В-58.28-2 Э Б	6	5.575	
В-58.28-3 Э Б	— " — А.4	В-58.28-3 Э Б	6	5.575	
В-58.26 Э Б	— " — А.6	В-58.26 Э Б	15	5.950	
В-58.26-2 Э Б	— " — А.7	В-58.26-2 Э Б	3	5.225	
В-33.26 Б	— " — А.9	В-33.26 Б	6	3.30	
В-58.26-2 Э Б	— " — А.8	В-58.26-2 Э Б	6	5.225	
ВЭ-32.28 Б	135 4.10 Р.10.2-1-31 А.10	ВЭ-32.28 Б	3	3.20	согласно Р.10.12-1-94
ВЭ-32.28-1 Б	— " — А.10	ВЭ-32.28-1 Б	3	2.45	"
ВЭ-32.28-2 Б	— " — А.10	ВЭ-32.28-2 Б	3	2.45	"
блоки					
ВВ-9.28	135 4.10 Р.10.4-1-3 А.7	ВВ-9.28	42	0.97	
ВВ-9.14 А	— " — А.7	ВВ-9.14 А	14	0.37	согласно Р.10.12-1-94
ВВ-9.28-1 А	135 4.10 Р.10.12-1-94 А.67	ВВ-9.28-1 А	14	0.97	согласно Р.10.4-1-3
плиты перекрытия шириной 2.980 мм					
ПЛБ-63.30-500 У	135 4.10 Р.10.3-1-42 З.2	ПЛБ-63.30-500 У	4	6.075	
ПК4-63.30-301 У	— " — А.2	ПК4-63.30-301 У	8	6.050	
ПК4-63.30-302 У	— " — А.3	ПК4-63.30-302 У	2	6.050	
ПК4-63.30-303 У	— " — А.3	ПК4-63.30-303 У	2	6.050	
ПК5-63.30-313 У	— " — А.3	ПК5-63.30-313 У	2	5.950	
ПК5-63.30-314 У	— " — А.4	ПК5-63.30-314 У	2	5.950	
ПК4-63.30-317 У	— " — А.5	ПК4-63.30-317 У	2	5.900	
ПК4-63.30-318 У	— " — А.5	ПК4-63.30-318 У	2	5.900	

И.ХИОТР. А.ИВАНОВСКИЙ
Г.БОЛОДОВСКИЙ
Д.КОНС.ГР. И.МАРЧЕНКОВ
РУК.БРИТ. Г.БОЛОДОВА
ЦВЕТЯН. М.АМОСОВА

111-135-60/1.2 часть 1 раздел 1-55 АС

трехэтажный трехсекционный
жилое здание на 24 квартиры
стадия лист альбомов

заказчик: Б.БОЛОДОВСКИЙ
должность: Рук.БРИТ.
Фамилия: Г.БОЛОДОВА
Имя: И.А.Марченко
Отчество: Светланов

спецификация
выше 0.000 (продолжение)
имя: М.А.Якушев

18272-08 23

Поз. обозначение	Обозначение	Наименование	Кол. шт.	Масса ед.т	Примечание
ПК5-63.30-336У	135 ч.10 р.10.3-1-123Л.6	ПК5-63.30-336У	2	5.950	
ПК5-63.30-337	— " — А. 6	ПК5-63.30-337У	2	5.950	
ПК5-63.30-338У	— " — А. 6	ПК5-63.30-338У	4	5.775	
ПК5-63.30-339У	— " — А. 6	ПК5-63.30-339У	4	5.775	
ПК5-63.30-347У	— " — А. 7	ПК5-63.30-347У	4	6.000	
ПК4-63.18-300У	— " — А. 22	ПК5-63.18-300У	8	3.725	
ПК5-63.11-302У	— " — А. 22	ПК5-63.11-302У	4	2.420	
ПК5-63.11-303У	— " — А. 22	ПК5-63.11-303У	2	2.450	
ПК5-63.11-304У	— " — А. 22	ПК5-63.11-304У	2	2.450	
ПК4-30.30-300У	— " — А. 2	ПК4-30.30-300У	18	2.975	
ПК4-30.29-101У	— " — А. 4	ПК4-30.29-101У	2	2.45	
ПК4-30.29-100У	— " — А. 4	ПК4-30.29-100У	4	2.680	
ПК3-63.30-336АИ	— " — А. 16	ПК3-63.30-336АИ	1	5.95	
ПК3-63.30-337АИ	— " — А. 16	ПК3-63.30-337АИ	1	5.95	
ПК3-63.30-300А	— " — А. 12	ПК3-63.30-300А	2	6.075	
ПК3-63.30-301А	— " — А. 12	ПК3-63.30-301А	6	6.050	
ПК3-63.30-317А	— " — А. 15	ПК3-63.30-317А	1	5.900	
ПК3-63.30-318А	— " — А. 15	ПК3-63.30-318А	1	5.900	
ПК3-63.30-338А	— " — А. 18	ПК3-63.30-338А	2	5.775	
ПК3-63.30-339А	— " — А. 18	ПК3-63.30-339А	2	5.775	
ПК3-63.30-347А	— " — А. 18	ПК3-63.30-347А	2	6.000	
ПК3-63.18-300А	— " — А. 22	ПК3-63.18-300А	4	3.725	
ПК3-63.11-302А	— " — А. 22	ПК3-63.11-302А	2	2.420	
ПК3-63.11-303А	— " — А. 22	ПК3-63.11-303А	1	2.450	
ПК3-63.11-304А	— " — А. 22	ПК3-63.11-304А	1	2.450	
ПК3-63.30-313АИ	— " — А. 14	ПК3-63.30-313АИ	1	5.950	

ПРИВЯЗАН:

ИНВ.№

Поз. обозначение	Обозначение	Наименование	Кол. шт.	Масса ед.т	Примечание
ПК3-63.30-314АИ	135 ч.10 р.10.3-1-123Л.14	ПК3-63.30-314АИ	1	5.950	
ПАНЕЛИ ПЕРЕКРЫТИЯ ШИРИНОЙ 1490 ММ					
ПК63.15У	135 ч.10 р.10.3-1-123Л.9	ПК63.15У	32	2.97	
ПК63.15-1У	— " — А. 9	ПК63.15-1У	8	2.97	
ПК63.15-2У	— " — А. 10	ПК63.15-2У	4	2.97	
ПК63.15-3У	— " — А. 10	ПК63.15-3У	4	2.97	
ПК63.15-4У	— " — А. 10	ПК63.15-4У	2	2.80	
ПК63.15-5У	— " — А. 10	ПК63.15-5У	2	2.80	
ПК63.15-6У	— " — А. 11	ПК63.15-6У	6	2.71	
ПК63.15-7У	— " — А. 11	ПК63.15-7У	6	2.71	
ПК63.15-8У	— " — А. 11	ПК63.15-8У	4	2.87	
ПК63.15-9У	— " — А. 11	ПК63.15-9У	6	2.80	
ПК63.15-10У	— " — А. 11	ПК63.15-10У	6	2.80	
ПК63.9У	— " — А. 5	ПК63.9У	16	2.15	
ПК5-63.11-302У	— " — А. 22	ПК5-63.11-302У	4	2.46	
ПК5-63.11-303У	— " — А. 22	ПК5-63.11-303У	2	2.46	
ПК5-63.11-304У	— " — А. 22	ПК5-63.11-304У	2	2.46	
ПК-30.15У	— " — А. 8	ПК30.15У	40	1.90	
ПК63.15А	— " — А. 19	ПК63.15А	14	2.97	
ПК63.15АИ	— " — А. 19	ПК63.15АИ	2	2.97	
ПК63.15-1А	— " — А. 19	ПК63.15-1А	8	2.97	
ПК63.15-4А	— " — А. 20	ПК63.15-4А	1	2.80	

И.КОНР. Ивановский

111-135-60/1.2 ЧАСТЬ 1 РАЗДЕЛ 1-55 АС

ТРЕХЭТАЖНЫЙ ТРЕХСЕКЦИОННЫЙ
ЖИЛОЙ ДОМ НА 24 КВАРТИРЫ

СТАДИЯ	Лист	листов
P	22	

СВОДНАЯ СПЕЦИФИКАЦИЯ
ВЫШЕ О.000 /ПРОДОЛЖЕНИЕ/

КБ ПО ЖЕЛЕЗОБЕТОНУ
им. А.А. ЯКУШЕВА

18272-08 24 ФОРМАТ 12Г

ПОЗ. ОБОЗНАЧЕНИЕ	ОБОЗНАЧЕНИЕ	НАИМЕНОВАНИЕ	КОЛ. ШТ.	МАССА ЕД. Т.	ПРИМЕЧА- НИЕ
ПК 63.15-5 А	135 ч. 10 р. 10.3-1-123 АЮ	ПК 63.15-5 А	1	2.80	
ПК 63.15-6 А	— " — А.11	ПК 63.15-6 А	2	2.71	
ПК 63.15-6 АИ	— " — А.11	ПК 63.15-6 АИ	1	2.71	
ПК 63.15-7	— " — А.11	ПК 63.15-7	2	2.71	
ПК 63.15-7 АИ	— " — А.11	ПК 63.15-7 АИ	1	2.71	
ПК 63.15-8 А	— " — А.11	ПК 63.15-8 А	2	2.87	
ПК 63.15-9 А	— " — А.11	ПК 63.15-9 А	3	2.80	
ПК 63.15-10 А	— " — А.11	ПК 63.15-10 А	3	2.80	
ПК 63. 9 А	— " — А.5	ПК 63. 9 А	8	2.15	
ПК 3-63.11-302 А	— " — А.22	ПК 3-63.11-302 А	2	2.46	
ПК 3-63.11-303 А	— " — А.22	ПК 3-63.11-303 А	1	2.46	
ПК 3-63.11-304 А	— " — А.22	ПК 3-63.11-304 А	1	2.46	
ПК 30.15-1 У	— " — А.8	ПК 30.15-1 У	2	0.95	
ПК 30.14 У	— " — А.10	ПК 30.14 У	6	1.25	

КЕРАМИЗИТОБЕТОННЫЕ ПЕРЕГОРОДКИ

ПП 10 А	135 ч. 10 р. 10.12.1-94 АХ	ПП 10 А	18	0.256	
ПП 15 А	— " — А.73	ПП 15 А	6	0.216	
ПП 17 А	— " — А.72	ПП 17 А	9	0.446	
ПП 18-1 А	— " — А.72	ПП 18-1 А	9	0.297	
ПП 21 А	— " — А.72	ПП 21 А	3	0.378	
ПП 27-2 А	— " — А.72	ПП 27-2 А	3	0.526	
ПП 28 А	— " — А.72	ПП 28 А	15	0.567	
ПП 32 А	— " — А.73	ПП 32 А	6	0.890	
ПП 34 А	— " — А.67	ПП 34 А	6	0.931	
ПП 34-2 А	— " — А.67	ПП 34-2 А	3	0.635	
ПП 36-1 А	— " — А.73	ПП 36-1 А	6	0.733	
ПП 36-2 А	— " — А.68	ПП 36-2 А	3	0.689	

ПРИВЯЗАН:

ИНВ. №		

ПОЗ. ОБОЗНАЧЕНИЕ	ОБОЗНАЧЕНИЕ	НАИМЕНОВАНИЕ	КОЛ. ШТ.	МАССА ЕД. Т.	ПРИМЕ- ЧАНИЕ
ПП 38 А	135 ч. 10 р. 10.12.1-94 А, 68	ПП 38 А	6	1.052	
ПП 42 А	— " — А.73	ПП 42 А	6	1.146	
ПП 42-1 А	— " — А.73	ПП 42-1 А	6	0.945	
ПП 47 А	— " — А.67	ПП 47 А	6	0.983	
ПП 49-1 А	— " — А.68	ПП 49-1 А	3	1.336	
ПП 49-2 А	— " — А.68	ПП 49-2 А	3	1.135	
ПП 54-1 А	— " — А.67	ПП 54-1 А	6	1.188	

САНКАБИНЫ

ПСН-1 А	Ч.10 р.10.12.1-94 А, 74	ПСН-1 А	18	0.5	совместно 10.4-1-1
ПСН-2 А	— " — А.74	ПСН-2 А	18	0.4	— " —
ПСН-3 А	— " — А.75	ПСН-3 А	18	0.415	— " —
ПСН-3-1 А	— " — А.74	ПСН-3-1 А	18	0.415	— " —
ПСН-4 А	— " — А.75	ПСН-4 А	6	0.525	— " —
ПСН-4-1 А	— " — А.74	ПСН-4-1 А	6	0.525	— " —
ПСН-5-1 А	— " — А.75	ПСН-5-1 А	6	0.415	— " —

САНПОДДОНЫ

ПС-27.16	Ч.10 р.10.4-1-1 А.22	ПС-27.16	9	0.525	
ПС-27.16-1	— " — А.22	ПС-27.16-1	9	0.525	
ПС-20.18	— " — А.23	ПС-20.18	3	0.5	
ПС-20.18-1	— " — А.23	ПС-20.18-1	3	0.5	

БАЛКОНЫ /толщ. стены 300 мм/

БП-38.13	Ч.10 р.10.4-1-3 А.3	БП-38.13	6	1.48	
БП-38.13 А	— " — А.5	БП-38.13 А	6	1.48	

И. КОНТР. А. ИВАНОВСКИЙ	г. Белгород	111-135-60/1.2 ЧАСТЬ 1 РАЗДЕЛ 1-55 АС	Стадия	Лист	Листов
Зав.отд. В. Богородский			Р	23	
Гл. кон.пр. Н. Марченко	И.М.				
Рук.бр. Г. Белова	Э.Б.				
Чертежи М. Аносова	И.М.				

Трехэтажный трехсекционный жилой дом на 24 квартиры.	КБ по ЖЕЛЕЗОБЕТОНУ им. А.А. Якушева
Сводная спецификация выше 0.000/продолжение/	

ПОЗ. ОБОЗНАЧЕНИЕ	ОБОЗНАЧЕНИЕ	НАИМЕНОВАНИЕ	КОЛ. ШТ.	МАССА ЕД. Т.	ПРИМЕ- ЧАНИЕ
БАЛКОНЫ /ТОЛЩ. СТЕНЫ 350 ММ/					
БП-38.13	Ч. 10 Р. 10.4-1-3 А. 3	БП-38.13	6	1.44	
БП-38.13А	— " — А. 5	БП-38.13А	6	1.44	
БАЛКОНЫ /ТОЛЩ. СТЕНЫ 400 ММ/					
БП-38.13	Ч. 10 Р. 10.4-1-3 А. 3	БП-38.13	6	1.52	
БП-38.13А	— " — А. 5	БП-38.13А	6	1.52	
ЛЕСТИЦЫ					
ЛМ-28.12П	СЕР. 1.15.1-1 А.	ЛМ-28.12П	12	1.65	
ЛП-28.16	Ч. 10 Р. 10.4-1-1 А. 11.13	ЛП-28.16	3	2.15	
ЛП-28.16-В	— " — А. 11.13	ЛП-28.16-В	3	2.15	
ЛП-28.19	— " —	ЛП-28.19	6	2.5	
ПЛИТЫ УТЕПЛЯЮЩИЕ, КОНФОРС, КОЗЫРЕК					
ПУ-1А	Ч. 10 Р. 10.12-1-35 А. 28	ПУ-1А	56	0.14	совместно 10.12-1-94
ПУ-1-1А	— " —	ПУ-1-1А	14	0.14	— " —
ПУ-1-1А А	— " —	ПУ-1-1 А А	14	0.14	— " —
ПУ-2	— " — А. 28	ПУ-2	84	0.076	
ЖК-3	135 Ч. 10 Р. 10.1-1-103 А. 69	ЖК-3	4	0.39	
АВ-4	Ч. 10 Р. 10.4-1-3 А. 6	АВ-4	3	2.4	

СПЕЦИФИКАЦИЯ МЕТАЛЛА

ПОЗ. ОБОЗНАЧЕНИЕ	ОБОЗНАЧЕНИЕ	НАИМЕНОВАНИЕ	КОЛ. ШТ.	МАССА ЕД. КГ.	ПРИМЕ- ЧАНИЕ
МОНТАЖНЫЕ ЭЛЕМЕНТЫ СОЕДИНЕНИЙ НАРУЖНЫХ СТЕН.					
35И.И-30	135 Ч. 10 Р. 10.7-35 А. 10	35И.И-30	84	0.55	
35И.И-31	— " — А. 10	35И.И-31	204	0.46	
35И.И-33	— " — А. 10	35И.И-33	252	0.35	
35И.И-34	— " — А. 10	35И.И-34	136	0.32	

ПРИВЯЗАН:

ЗАВ. ОТД. <i>В. БОГОРОДСКИЙ</i>	ГЛ. КОН. ПР. <i>Н. МАРЧЕНКОВ</i>	РУК. БР. <i>Г. БЕЛОВА</i>
ЧЕРТЕЖНО <i>М. АМОСОВА</i>		
ИНВ. № <i>111-135-60/1.2</i>		

ПОЗ. ОБОЗНАЧЕНИЕ	ОБОЗНАЧЕНИЕ	НАИМЕНОВАНИЕ	КОЛ. ШТ.	МАССА ЕД. Т.	ПРИМЕ- ЧАНИЕ
35И.И-35	135 Ч. 10 Р. 10.7-35 А. 10	35И.И-35	24	0.28	
L 75x8	ГОСТ 8509-72	L 75x8 Ø = 0.64 ПМ	—	9.02	
-40x8	ГОСТ 103-76	-40x8 Ø = 1.36 ПМ	—	2.54	
МОНТАЖНЫЕ ЭЛЕМЕНТЫ СОЕДИНЕНИЙ ВНУТРЕННИХ СТЕН					
35И.И-35	135 Ч. 10 Р. 10.7-35 А. 10	35И.И-35	6	0.28	
35И.И-48		А. 10	35И.И-48	9	0.17
35И.И-49		А. 10	35И.И-49	27	0.15
35И.И-50		А. 10	35И.И-50	6	0.26
МОНТАЖНЫЕ ЭЛЕМЕНТЫ СОЕДИНЕНИЙ ПЛИТ ПЕРЕКРЫТИЙ ШИР. 3М					
35И.И-32	135 Ч. 10 Р. 10.7-35 А. 10	35И.И-32	22	0.40	
35И.И-33	— " — А. 10	35И.И-33	142	0.35	
35И.И-35	— " — А. 10	35И.И-35	59	0.28	
12А.И	ГОСТ 5781-82	12А.И Ø = 48 ПМ	—	0.888	
МОНТАЖНЫЕ ЭЛЕМЕНТЫ СОЕДИНЕНИЙ ПЛИТ ПЕРЕКРЫТИЙ ШИР. 1.5М					
35И.И-32	135 Ч. 10 Р. 10.7-35 А. 10	35И.И-32	22	0.40	
35И.И-33	— " — А. 10	35И.И-33	142	0.35	
12А.И	ГОСТ 5781-82	12А.И Ø = 102 ПМ	—	0.888	
ПЕРЕГОРОДКИ, СТЕНКИ САНКАБИН, ВЕНТБЛОКОВ					
35И.И-36	135 Ч. 10 Р. 10.7-35 А. 10	35И.И-36	63	0.24	
35И.И-74	— " — А. 10	35И.И-74	72	0.48	
10А.И	ГОСТ 5781-82	10А.И Ø = 48 П.М.	—	0.617	

Н.КОНТР. <i>А.ИВАНОВСКИЙ</i>	111-135-60/1.2 ЧАСТЬ 1 РАЗДЕЛ 1-55 АС
Трехэтажный трехсекционный инвалидный дом на 24 квартиры.	СТАДИЯ <i>Р</i> Лист <i>24</i> листов
Сводная спецификация выше 0.000 / продолжение /	КБ по железобетону им. А.А. Якушева

ПОЗ. ОБОЗНАЧЕН.	ОБОЗНАЧЕНИЕ	НАИМЕНОВАНИЕ	КОЛ. ШТ.	МАССА ЕД. Т.	ПРИМЕ- ЧАНИЕ
35 ИМ-36	1354.10 Р.10.7-35Л.10	35 ИМ-36	103	0.24	
М-1	1354.9 Р.92-17Л.37	М-1	28	0.83	
оттяжка	— " — Л.37	оттяжка-8А1-63ПМ	—	0.395	
МОНТАЖНЫЕ ЭЛЕМЕНТЫ БАЛКОНОВ					
35ИМ-57	1354.10 Р.10.7-35Л.10	35 ИМ-57	32	1.26	
КРЕПЛЕНИЕ ЛЕСТИЧНЫХ ПЛОЩАДОК					
35 ИМ-70	1354.10 Р.10.7-35Л.10	35 ИМ-70	12	2.84	
35 ИМ-72	— " — Л.10	35 ИМ-72	48	5.74	
35 ИМ-64	— " — Л.10	35 ИМ-64	12	1.57	
ОГРАЖДЕНИЯ БАЛКОНОВ И СОЕДИНИТЕЛЬНЫЕ ЭЛЕМЕНТЫ					
7-4 ИМ-118	1354.10 Р.10.7-4Л.6	7-4 ИМ-118	6	48.34	
7-4 ИМ-118-1	— " — Л.6	7-4 ИМ-118-1	6	48.34	
7-4 ИМ-119	— " — Л.6	7-4 ИМ-119	12	12.9	
7-4 ИМ-120	— " — Л.6	7-4 ИМ-120	12	21.22	
7-1 ИМ-84	1354.10 Р.10.7-1Л.24	7-1 ИМ-84	24	0.11	
7-1 ИМ-107	— " — Л.25	7-1 ИМ-107	24	0.26	
ОГРАЖДЕНИЕ ЛОДЖИЙ И СОЕДИНИТЕЛЬНЫЕ ЭЛЕМЕНТЫ.					
7-4 ИМ-122-1	1354.10 Р.10.7-4 Л.8	7-4 ИМ-122-1	6	115.32	
7-4 ИМ-123-1	— " — Л.8	7-4 ИМ-123-1	6	12.01	
7-1 ИМ-107	1354.10 Р.10.7-1 Л.25	7-1 ИМ-107	24	0.26	
7-4 ИМ-124	Р.10.7-4 Л.9	7-4 ИМ-124	12	24.44	
7-4 ИМ-125	— " — Л.9	7-4 ИМ-125	12	24.44	
ОГРАЖДЕНИЯ ЛЕСТИЦ.					
35ИМ-9	1354.10 Р.10.7-35Л.5	35 ИМ-9	48	0.09	
35ИМ-1	— " — Л.3	35 ИМ-1	12	22.45	


ПРИВЯЗАН:

ЗАВ.ОТД	Богородский
Г.КОН.ПР	Н.Марченко
РУК.БР	ГБЕЛОВА
ЧЕРТЕЖ	М.Амосова
ИНВ. №	

ПОЗ. ОБОЗНАЧЕНИЕ	ОБОЗНАЧЕНИЕ	НАИМЕНОВАНИЕ	КОЛ. ШТ.	МАССА ЕД. Т.	ПРИМЕ- ЧАНИЕ
35 ИМ-7	1354.10 Р.10.7-35Л.5	35 ИМ-7	3	12.49	
35 ИМ-6	— " — Л.5	35 ИМ-6	12	3.27	
МЕТАЛЛИЧЕСКИЕ ЗОНЫ					
7-4ИМ-116	1354.10 Р.10.7-4Л.5	7-4 ИМ-116	2	13.36	
7-1ИМ-23	Р.10.7-1Л.10	7-1 ИМ-23	2	23.4	
7-1ИМ-22	— " — Л.10	7-1 ИМ-22	8	15.84	
ЛЕСТИЦА НА ЧЕРДАК					
35ИМ-12	1354.10 Р.10.7-35Л.6	35ИМ-12	2	28.30	
ОПОРНАЯ ТРУБА РАДИОСТОЙКИ					
35 ИМ-21	1354.10 Р.10.7-35Л.9	35 ИМ-21	3	25.41	
ТРУБОСТОЙКА ДЛЯ КРЕПЛЕНИЯ МАЧТЫ ТЕЛЕАНТЕННЫ.					
35ИМ-20	1354.10 Р.10.7-35Л.8	35 ИМ-20	1	28.63	
КРОНШТЕЙН ДЛЯ КРЕПЛЕНИЯ ТЕЛЕАНТЕННЫ					
35 ИМ-22	1354.10 Р.10.7-35Л.9	35 ИМ-22	2	3.54	
35 ИМ-24	— " — Л.9	35 ИМ-24	2	0.91	
ОГРАЖДЕНИЕ КРОВЛИ.					
7-4 ИМ-131	1354.10 Р.10.7-4Л.4	7-4 ИМ-131	12	3.46	
СТОЙКА ВХОДА.					
7-1 ИМ-4	1354.10 Р.10.7-1Л.4	7-1 ИМ-4	6	28.7	
КРЕПЛЕНИЕ КОЗЫРЬКА НАД ВХОДОМ.					
7-1 ИМ-99	1354.10 Р.10.7-1Л.25	7-1 ИМ-99		2.29	

Н.КОНТР.	А.Ивановский	26	111-135-60/1.2 ЧАСТЬ1 РАЗДЕЛ 1-55 АС
ЗАВ.ОТД	Богородский		ТРЕХЭТАЖНЫЙ ТРЕХСЕКЦИОННЫЙ
Г.КОН.ПР	Н.Марченко		НИЙЛОЙ ДОМ НА 24 КВАРТИРЫ.
РУК.БР	ГБЕЛОВА		Стадия Лист Листов
ЧЕРТЕЖ	М.Амосова		Р 25
ИНВ. №			
			Сводная спецификация выше 0.000 / окончание /
			КБ по ЖЕЛЕЗОБЕТОНУ им. А.А. Якушева
			18272-08 27

Инв. № плана	подпись и дата взам. инв. №
--------------	-----------------------------

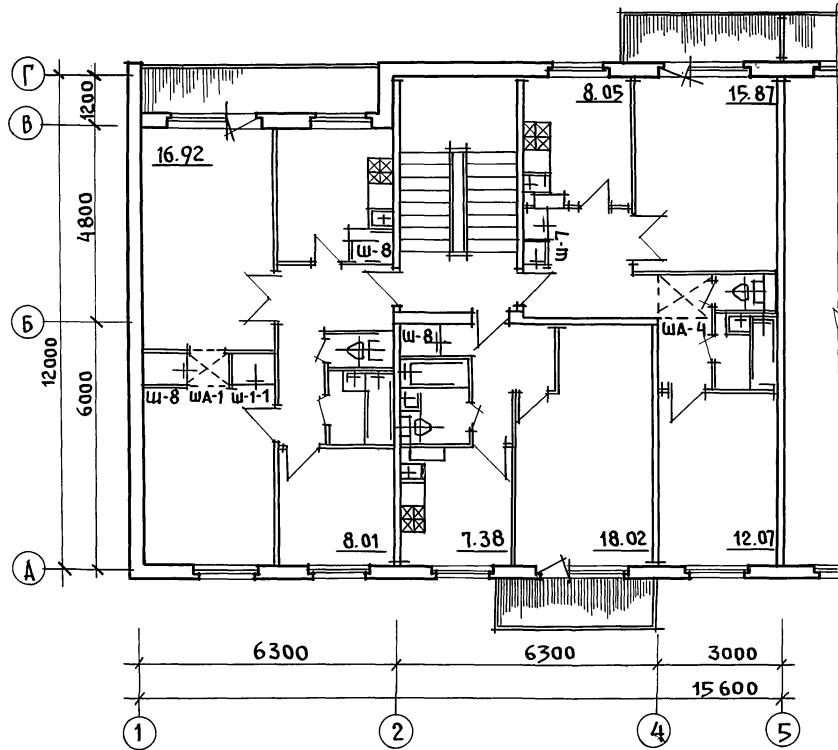

111-135-60/1.2 ЧАСТЬ 1 РАЗДЕЛ 1-55

АС

ПРИВЯЗАН:		ЗАВ.отд	В.Богородский	Г.КОНС.	Н.Марченков	Рук.бр.ар	В.Падерин	Стадия	Лист	Листов
Инв. №										
Исполн.		Кондратьева		Б.Кур.				р.п.		26
Исполн.										

ТОРЦЕВАЯ СЕКЦИЯ.
ПЛАН.


КБ ПО ЖЕЛЕЗОБЕТОНУ
им. А.А. Якушева

18272-08 28

ЧАСТЬ 1 РАЗДЕЛ 1-55

111-135-60/1.2

ИМЕНИ ПОДПИСЬ И ДАТА РЗДМ. ИМ. Н.



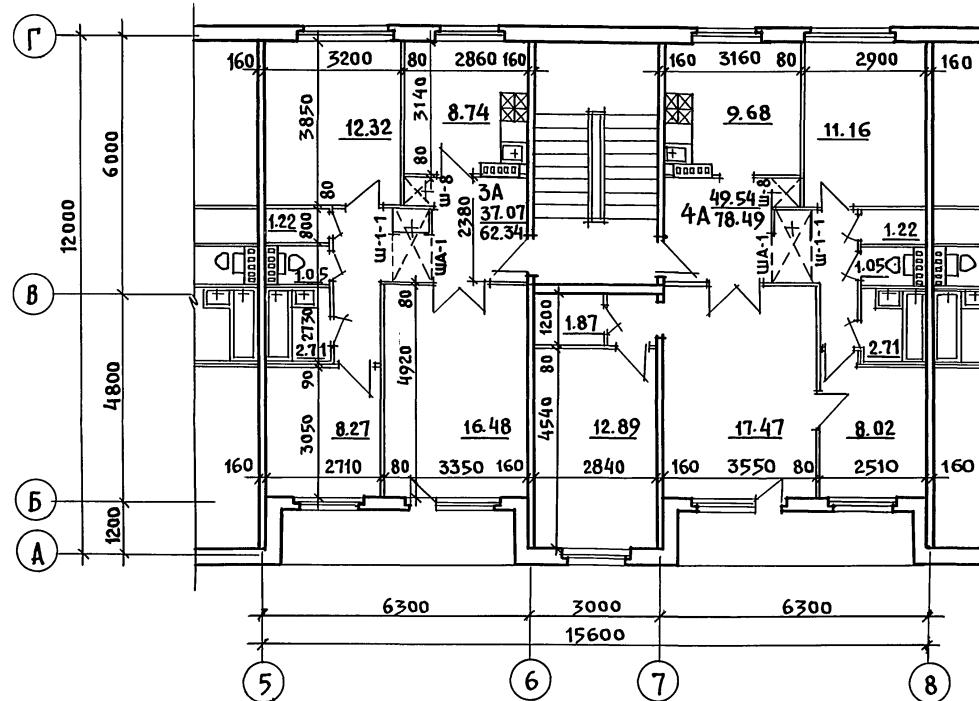


111-135-60/1.2 ЧАСТЬ 1 РАЗДЕЛ 1-55 АС					
Зав. отд.	В. Богородский	Г. Конс.	Н. Марченков	Стадия	Лист
Г. Конс.	Улан	Рук. брдм.	В. Падерин	24	Листов
Рук. брдм.	Пономарев	Исполн.	Кондратьева	Р.	27
Исполн.	Кондратьева	КБ	по ЖСК	им. А. Якушева	

18272-08 29


Примечание:

Спецификацию на шкаф Ш-8 смотри лист

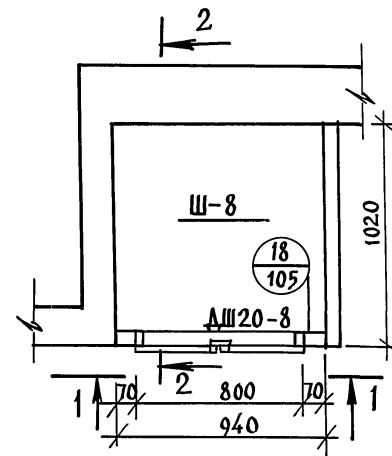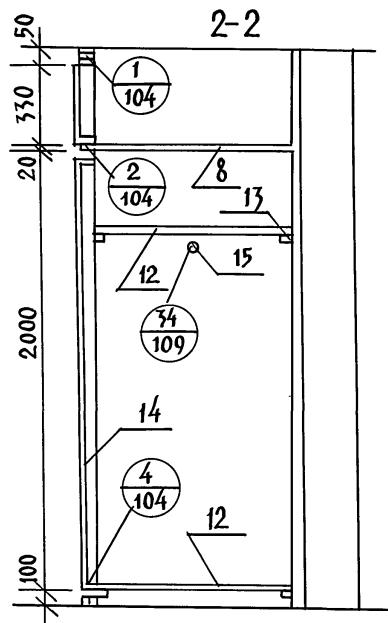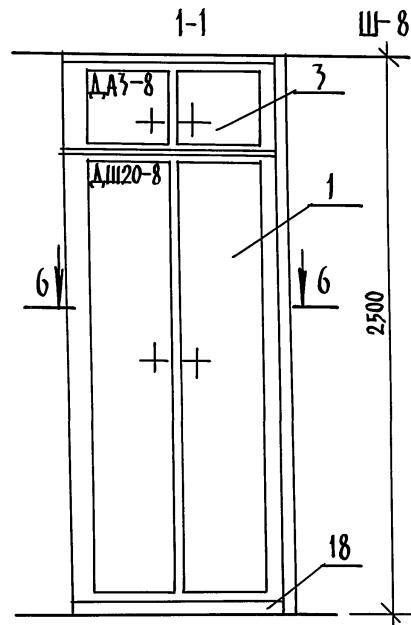

111-135-60/1.2 ЧАСТЬ 1 РАЗДЕЛ 1-55 АС		
ЗАВ. ОГА.	БОГОРОДСКИЙ	Иван
ГЛ.КОН.ПР.	МАРЧЕНКО	Илья
РУК.БРАРХ.	ПАДВРИН	Петр
РУК.БРАРХ.	ДЕГЯРЕНКО	Петр
ИСПОЛНИТ.	КОНДРАТЬЕВА	Илья
ПРЕХЭТАЖНЫЙ ТРЕХСЕКЦИОННЫЙ 24 КВАРТИРНЫЙ ЖИЛОЙ ДОМ		
СТАДИЯ	ЛИСТ	ЛИСТОВ
P.	28	
ШКАФ Ш-8		
Изг по железобетону им. А.А. Якушевка г. Москва		

ИМН. № ПОДАЧИ И ДАТА ВЗАМ. НИВ. №

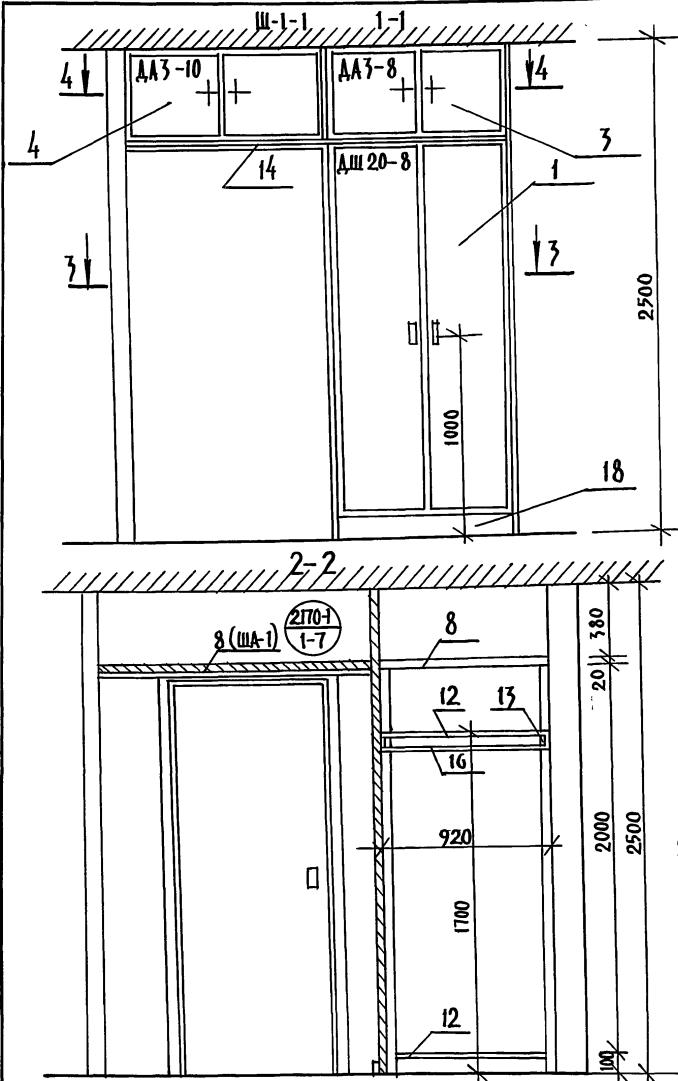


ПРИМЕЧАНИЯ:

1. ДЕТАЛИ, НЕ РАЗРАБОТАННЫЕ В СЕРИИ 1-172-4, ИЗГОТОВЛЯЮТСЯ ПО РАЗМЕРАМ.
2. СПЕЦИФИКАЦИЮ НА ШКАФ Ш-1-1; ША-1 СМОТРИ ЛИСТ

111-135-60/1.2 ЧАСТЬ 1 РАЗДЕЛ 1-55 АС			
ПРЕХЭПДЖНЫЙ ТРЕХСЕКЦИОННЫЙ 24 КВАРТИРНЫЙ ЖИЛОЙ ДОМ	СТАДИЯ	ЛИСТ	ЛИСТОВ
Исполнитель: Кондратьев В.А.	Р	29	
Г. кон. пр. Марченков			
рук. бр. арх. Падерин			
рук. бр. арх. Догтяренко			



Шкаф Ш-1-1; ША-1 по жалобе оботоны
им. И. Якушеву г. Москва

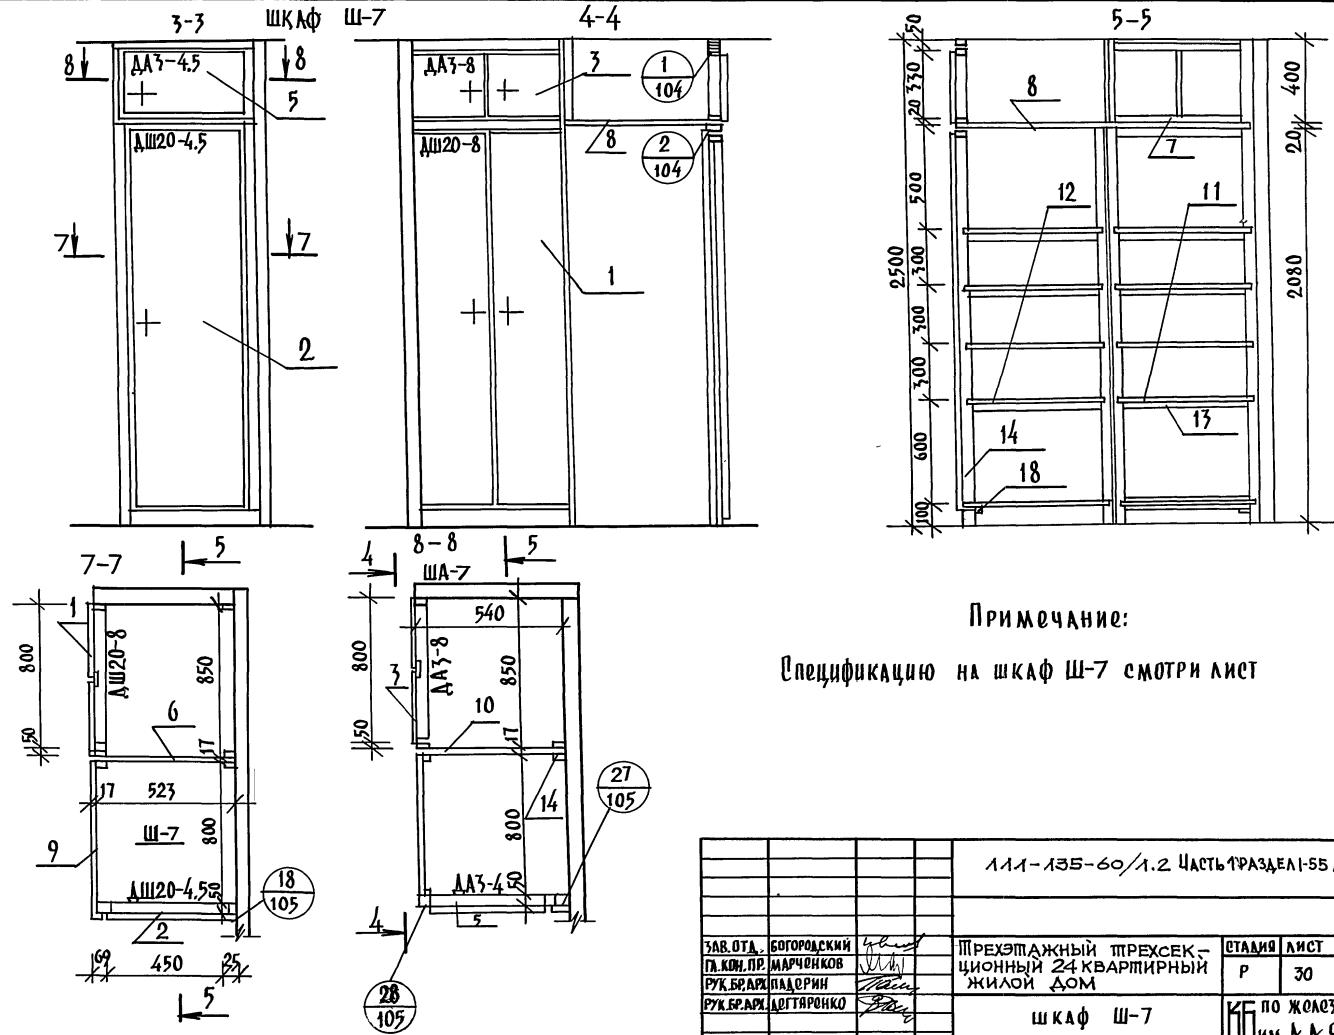

ПРИМЕЧАНИЕ:

Спецификацию на шкаф Ш-7 смотри лист

111-135-60/1.2 ЧАСТЬ 1 РАЗДЕЛ 1-55 АС			
Ч/З ОТД.	БОГОРОДСКИЙ	Г/З	СТАДИЯ
Г/З КОН.ПР.	МАРЧЕНКОВ	Учебн.	ЛИСТ
РУК.БРАКИ	ПАДОРНІК	Пасив.	листов
РУК.БРАКИ	ДОГТАРЕНКО	Учебн.	Р 30
Исполн.	КОНАРАТЬЕВА	Учебн.	шкаф Ш-7
			по железобетону
			им. А.А. Якушевка

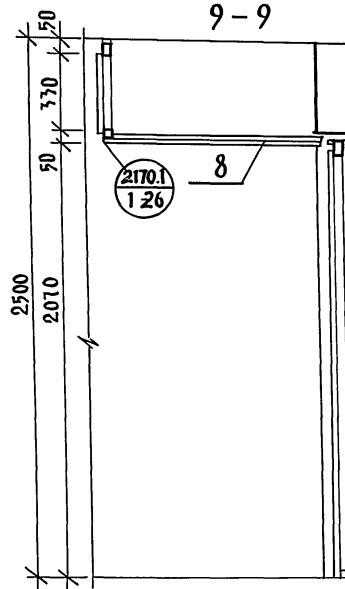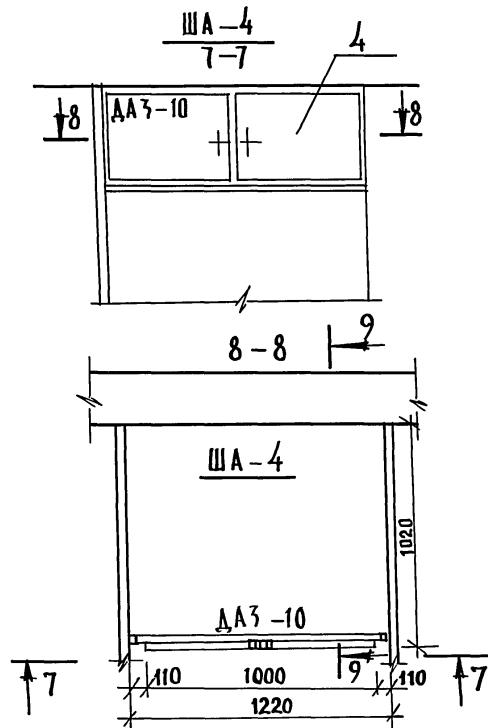

Примечание:

Спецификацию на антресольный шкаф ША-4 смотри лист

		ЛЛ-135-60/1.2 ЧАСТЬ 1 РАЗДЕЛ 1-55 АС		
Зав.отд.	Богородский	ПРЕХЭТАЖНЫЙ ТРЕХСЕКЦИОННЫЙ 24 КВАРТИРНЫЙ ЖИЛОЙ ДОМ	стадия	лист
Гл. кон.пр.	Марченков		Р	листов
рук.бюро	Падорин		31	
рук.бюро	Легтиренко			
исполнит	Кондратьев	АНТРЕСОЛЬНЫЙ ШКАФ ША-4		
			по железобетону	
			им. А. Якушева	
			г. Москва	

Ш-1-1

Ш-7

Ш-8

ШД-1

ША-4

Поз.	ОБОЗНАЧЕНИЕ	Наименование	Кол.	расход материала хв. м ³	дсп м ²	авп м ²	Кол.	расход материала хв. м ³	дсп м ²	авп м ²	Кол.	расход материала хв. м ³	дсп м ²	авп м ²	Кол.	расход материала хв. м ³	дсп м ²	авп м ²	Кол.	расход материала хв. м ³	дсп м ²	авп м ²
------	-------------	--------------	------	--	--------------------	--------------------	------	--	--------------------	--------------------	------	--	--------------------	--------------------	------	--	--------------------	--------------------	------	--	--------------------	--------------------

ДОКУМЕНТАЦИЯ, СБОРОЧНЫЙ ЧЕРТЕЖ

1. 172-4-Д-132	Узлы 1-16																				
1. 172-4-Д-133	Узлы 17-31																				
1. 172-4-Д-137,139	Узлы 34,35,36,37																				

СБОРНЫЕ ЕДИНИЦЫ И ДЕТАЛИ

1	1. 172-4-Д 21	ДВЕРКА ШКАФА ДШ 20-8	1	0.0062	1.6		1	0.0062	1.6		1	0.0062	1.6									
2	1. 172-4-Д 21	ДВЕРКА ШКАФА ДШ 20-4,5					1	0.0054	0.9													
3	1. 172-4-Д 36	ДВЕРКА АНТРЕСОЛИДАЗ-8	1	0.0025	0.26		1	0.0025	0.26		1	0.0025	0.26									
4	1. 172-4-Д 36	ДВЕРКА АНТРЕСОЛИДАЗ-10																				
5	1. 172-4-Д 31	ДВЕРКА АНТРЕСОЛИДАЗ-4,5					1	0.0017	0.17													
6	1. 172-4-Д 94	СТЕНКА ПРОМЕЖУТОЧНАЯ 2ДСП-2	1		1.24	1			2.08													
7	1. 172-4-Д 96	ПОЛКА АНТРЕСОЛЬНАЯ 830x530					1		0.44													
8	1. 172-4-Д 96	ПОЛКА АНТРЕСОЛЬНАЯ	1	0.88x1.0 = 0.83			1	0.78x0.53 = 0.41			1	0.0015	0.92x1.0 = 0.92		1	0.88x1.35 = 1.19			1	1.0x1.2 = 1.2		
9	1. 172-4-Д 91	СТЕНКА БОКОВАЯ СБ 817x2000					1		3.26													
10	1. 172-4-Д 73	СТЕНКА АНТР. ЗАДНЯЯ 550x300					1		0.17													
11	1. 172-4-Д 95	ПОЛКА ПЕРЕСТАВНАЯ 830x530					5		2.20													
12	1. 172-4-Д 95	ПОЛКА ПЕРЕСТАВНАЯ	2	0.88x1.02 = 1.66			5	0.78x0.53 = 2.00			2	0.0030	0.92x1.0 = 1.84									
13	1. 172-4-Д 102	ПОДКОДЕРЖАТЕЛЬ ПД-2	8	0.016			20	0.004			4	0.0008										
14	1. 172-4-Д 99	МОНТАЖНЫЙ БРУС МБ-2	4	0.008			8	0.016			4	0.0008										
15	1. 172-4-Д 103	ШТАНГОДЕРЖАТЕЛЬ ШД-1	2	0.0016							2	0.0016										
16	1. 172-4-Д 100	ШТАНГА ШТ. 10	4	0.001							1	0.001										
17	1. 172-4-Д 108	НАЛИЧНИК Н-1 П. М.	7.0	0.0006			12.0	0.004			9.0	0.003						3.2	0.0013			
18	1. 172-4-Д 109	ПЛИНТУС П. М.	1.75	0.003			3.0	0.006			3.0	0.006										
19	1. 172-4-Д 110	УГОЛЬНИК УМ-1	4				8				2				4			6				

Ш-1-1 Ш-7 Ш-8

Поз.	ОБОЗНАЧЕНИЕ	Наименование	Кол-во	Кол-во	Кол-во
20	1. 172-4-Д 113	ВИНТ С ГАЙКОЙ СТЯЖНОЙ	8	8	2

111-135-60/1.2 Часть 1 раздел 1-55 АС

ПРИВЯЗАН:

ЗАВ. ОГД Богородский

ГЛ.КОН.ПЛ. Марченков

РУК.БРАД. Падерин

РУК.БРАД. Дегтяренко

ПРЕХОДАЖНЫЙ ТРЕХСЕКЦИОННЫЙ 24 КВАРТИРНЫЙ

ЖИЛОЙ ДОМ

СТАДИЯ ЛИСТ ЛИСТОВ

р. 32

Исполн Кондратьев

ШКАФЫ Ш-1-1; Ш-7; Ш-8;

ША-1; ША-4; КБ по ЖЕЛЕЗОБЕТОНУ

ИМ. А.А. ЯКУШЕВА

Ч.1 Р-1-55

ИНВ. № ГОДА ПОДЛИННОСТИАТА ВЗЯЛ. ИНВ. №

111 - 135 - 60 / 1.2

ОБОЗНАЧЕНИЕ	НАИМЕНОВАНИЕ	ПРИМЕЧАНИЕ
ЧАСТЬ 0	ОБЩАЯ ЧАСТЬ	
ЧАСТЬ 01 РАЗДЕЛ 01-1	АРХИТЕКТУРНО СТРОИТЕЛЬНЫЕ ЧЕРТЕЖИ НИЖЕ ОТМ. 0.000 ЗДАНИЕ С ЛЕОНЧНЫМИ ФУНДАМЕНТАМИ	
ЧАСТЬ 02 РАЗДЕЛ 02-1	ОТОПЛЕНИЕ И ВЕНТИЛЯЦИЯ НИЖЕ ОТМ. 0.000 ЗДАНИЕ С ЛЕОНЧНЫМИ ФУНДАМЕНТАМИ	
ЧАСТЬ 03 РАЗДЕЛ 03-1	ВОДОСНАБЖЕНИЕ, КАНАЛИЗАЦИЯ И ВОДООТОКИ НИЖЕ ОТМ. 0.000 ЗДАНИЕ С ЛЕОНЧНЫМИ ФУНДАМЕНТАМИ	
ЧАСТЬ 1	АРХИТЕКТУРНО СТРОИТЕЛЬНЫЕ ЧЕРТЕЖИ ВЫШЕ ОТМ. 0.000	
ЧАСТЬ 1 РАЗДЕЛ 1-56	КОНСТРУКТИВНЫЕ ВАРИАНТЫ	
ЧАСТЬ 2 РАЗДЕЛ 2-1	ОТОПЛЕНИЕ И ВЕНТИЛЯЦИЯ ВЫШЕ ОТМ. 0.000 ВАРИАНТ С ПАРАМЕТРАМИ ТЕПЛОНОСИТЕЛЯ 95°C 70°C	
ЧАСТЬ 3	ВОДОСНАБЖЕНИЕ, КАНАЛИЗАЦИЯ И ВОДООТОКИ ВЫШЕ ОТМ. 0.000	
ЧАСТЬ 4	ГАЗОПРОВОД	
ЧАСТЬ 5	ЭЛЕКТРООБОРУДОВАНИЕ	
ЧАСТЬ 6	СЛАБОГОЧНЫЕ УСТРОЙСТВА	
ЧАСТЬ 8	СМЕТЫ	
Ч.8 РАЗДЕЛ 8-1	СМЕТЫ	
ЧАСТЬ 9	УЗЛЫ И ДЕТАЛИ	
РАЗДЕЛ 9.1-80	МОНТАЖНЫЕ УЗЛЫ И ДЕТАЛИ	
РАЗДЕЛ 9.1-68	ШТАМПОВАННЫЕ ЗАКЛАДНЫЕ ДЕТАЛИ И МОНТАЖНЫЕ УЗЛЫ НАРУЖНЫХ И ВНУТРЕННИХ СТЕНОВЫХ ПАНЕЛЕЙ	
РАЗДЕЛ 9.2-17	ОБЩЕСТРОИТЕЛЬНЫЕ ДЕТАЛИ	
ЧАСТЬ 10	ИЗДЕЛИЯ ЗАВОДСКОГО ИЗГОТОВЛЕНИЯ	
РАЗДЕЛ 10.1-0-55	НАРУЖНЫЕ СТЕНОВЫЕ ПАНЕЛИ ДЛЯ ОБЫЧНЫХ УСЛОВИЙ СТРОИТЕЛЬСТВА ОБЩИЕ МАТЕРИАЛЫ И УНИФИЦИРОВАННЫЕ ДЕТАЛИ ДЛЯ ПАНЕЛЕЙ ИЗ ЛЕГКОГО БЕТОНА	
РАЗДЕЛ 10.1-1-101 10.1-1-103	НАРУЖНЫЕ СТЕНОВЫЕ ПАНЕЛИ ОДНОРЯДНОЙ РАЗРЕЗКИ ИЗ ЛЕГКОГО БЕТОНА ТОЛСТИНОЙ 300, 350 И 400 ММ. ЦОКОЛЬНЫЕ ПАНЕЛИ, РАБОЧИЕ ЧЕРТЕЖИ ИЗДЕЛИЙ.	
РАЗДЕЛ 10.1-2-101	НАРУЖНЫЕ СТЕНОВЫЕ ПАНЕЛИ ОДНОРЯДНОЙ РАЗРЕЗКИ ИЗ ЛЕГКОГО БЕТОНА ТОЛСТИНОЙ	

ОБОЗНАЧЕНИЕ	НАИМЕНОВАНИЕ	ПРИМЕЧАНИЕ
	НОИ 300, 350 И 400 ММ. ЦОКОЛЬНЫЕ ПАНЕЛИ. АРМАТУРНЫЕ ИЗДЕЛИЯ	
РАЗДЕЛ 10.2-1-1	ВНУТРЕННИЕ СТЕНОВЫЕ И ФУНДАМЕНТНЫЕ ПАНЕЛИ (ДЛЯ ВАРИАНТОВ ПУСТОТНЫХ ПОРОКРЫТИЙ). РАБОЧИЕ ЧЕРТЕЖИ ИЗДЕЛИЙ, АРМАТУРНЫЕ ИЗДЕЛИЯ	
РАЗДЕЛ 10.3-1-87 10.3-1-103	МНОГОПУСТОТНЫЕ ПАНЕЛИ ПОРОКРЫТИЯ ШИРИНОЙ 3 М С ПУСТОТАМИ ДИАМЕТРОМ 159 ММ. РАБОЧИЕ ЧЕРТЕЖИ ИЗДЕЛИЙ. АРМАТУРНЫЕ ИЗДЕЛИЯ.	
РАЗДЕЛ 10.3-1-88 10.3-1-105 10.3-1-96	МНОГОПУСТОТНЫЕ АКУСТИЧЕСКИ ОДНОРОДНЫЕ ПАНЕЛИ ПОРОКРЫТИЙ ШИРИНОЙ 3 М С 14 ПУСТОТАМИ ДИАМЕТРОМ 127 ММ. РАБОЧИЕ ЧЕРТЕЖИ ИЗДЕЛИЙ. АРМАТУРНЫЕ ИЗДЕЛИЯ.	
РАЗДЕЛ 10.3-1-123	ПАНЕЛИ ПОРОКРЫТИЯ	
РАЗДЕЛ 10.3-1-4	МНОГОПУСТОТНЫЕ ПАНЕЛИ ПОРОКРЫТИЙ ШИРИНОЙ 1,5 М. РАБОЧИЕ ЧЕРТЕЖИ ИЗДЕЛИЙ. АРМАТУРНЫЕ ИЗДЕЛИЯ	
РАЗДЕЛ 10.4-1-1 10.4-1-3 10.12-1-35	РАЗНЫЕ ЖЕЛЕЗОБЕТОННЫЕ ИЗДЕЛИЯ, РАБОЧИЕ ЧЕРТЕЖИ ИЗДЕЛИЙ	
РАЗДЕЛ 10.5-4 10.5-1	ПЕРЕГОРОДКИ ГИПСОБЕТОННЫЕ И КОРАМБИТОБЕТОННЫЕ ДЕРЕВЯННЫЕ ИЗДЕЛИЯ	
РАЗДЕЛ 10.6-1; 10.6-3; 10.6-27	ДОПОЛНИТЕЛЬНЫЕ ИЗДЕЛИЯ	
РАЗДЕЛ 10.7-35; 10.7-4; 10.7-1	МЕТАЛЛИЧЕСКИЕ ИЗДЕЛИЯ	
РАЗДЕЛ 10.11-1-1	ИЗДЕЛИЯ КРЫШИ. РАБОЧИЕ ЧЕРТЕЖИ ИЗДЕЛИЙ. АРМАТУРНЫЕ ИЗДЕЛИЯ	
РАЗДЕЛ 10.12-1-94	ДОПОЛНИТЕЛЬНЫЕ ИЗДЕЛИЯ	
РАЗДЕЛ 10.13-11 10.13-55	РАСЧЕТ СМЕТНЫХ ЦЕН ЖЕЛЕЗОБЕТОННЫХ ИЗДЕЛИЙ	

Н. КОНТР.	А. Ивановский	2/2	111-135-60/1.2 ЧАСТЬ 1 РАЗДЕЛ 1-55
ГА. КОН. ПР.	Б. Богородский		ТРОИСТАЯ ТРЕХСЕКЦИОННЫЙ
РУК. БР.	И. Марченков		ЖИЛЫЙ ДОМ НА 24 КВАРТИРЫ
СТ. ТЕХН.	Г. Болкова		Р 33
			СОСТАВ ПРОЕКТА
			ИБ по Железобетону
			им. А. Якушева

ИНВ. №

18272-08 35

ОБОЗНАЧЕНИЕ	НАИМЕНОВАНИЕ	ПРИМЕЧАНИЕ
СЕРИЯ 1.Н2-5 ВЫПУСК 4	ПЛИТЫ Ж.Б. ЛЕНТОЧНЫХ ФУНДАМЕНТОВ	
СЕРИЯ 1.136-11 ЧАСТЬ 1	ДВЕРИ НАРУЖНЫЕ	
СЕРИЯ 1.136-10	ДВЕРИ ВНУТРЕННИЕ	
СЕРИЯ 1.136-5-16	ОКНА И БАЛКОННЫЕ ДВЕРИ С ДВОЙНЫМ ОСТЕКЛЕНИЕМ.	
СЕРИЯ 1.136-5-17	ОКНА И БАЛКОННЫЕ ДВЕРИ С ТРОЙНЫМ ОСТЕКЛЕНИЕМ.	
СЕРИЯ 1.172-4	ВСТРОЕННОЕ ОБОРУДОВАНИЕ - КЛАДОВЫЕ, ШКАФЫ, АНТРЕСОЛИ.	
СЕРИЯ 1.138-10 ВЫПУСК 1	ПЕРЕМЫЧКИ ЖЕЛЕЗОБЕТОННЫЕ ДЛЯ ЗДАНИЙ С КИРПИЧНЫМИ СТЕНАМИ.	
СЕРИЯ 1.138-10 ВЫПУСК 2	ПЕРЕМЫЧКИ ПЛИТНЫЕ, РАБОЧИЕ ЧЕРТЕЖИ.	
ГОСТ 13579-78	БЛОКИ БЕТОННЫЕ ДЛЯ СТЕН ПОДВАЛОВ.	
ГОСТ 378-76	КРОВЛЯ - ВОЛНИСТАЯ, АСБОЦЕМЕНТНЫЕ ЛИСТЫ.	
СЕР 1811.1-2	СВАИ ЗАБИВНЫЕ ЖЕЛЕЗОБЕТОННЫЕ ПИРАМИДАЛЬНЫЕ С НАПРЯГАЕМОЙ АРМАТУРОЙ ДЛЯ СЕЛЬСКОХОЗЯЙСТВЕННЫХ ЗДАНИЙ. МАТЕРИАЛЫ ДЛЯ ПРОЕКТИРОВАНИЯ И РАБОЧИЕ ЧЕРТЕЖИ.	


И.КОНТР.	А.Ивановский	г.ж.

АИ-135 - 60/1.2 ЧАСТЬ 1 РАЗДЕЛ 1-55

ПРИВЯЗАН:		
И.ИВ. №		

ТРЕХЭТАЖНЫЙ ТРЕХСЕКЦИОННЫЙ
ЖИЛОЙ ДОМ НА 24 КВАРТИРЫ.
СТАДИЯ ЛИСТ ЛИСТОВ
Р 34

ВЕДОМОСТЬ ПРИМЕНЕННЫХ
ДОКУМЕНТОВ.
КБ по ЖЕЛЕЗОБЕТОНУ
и и. А.А. Якушева

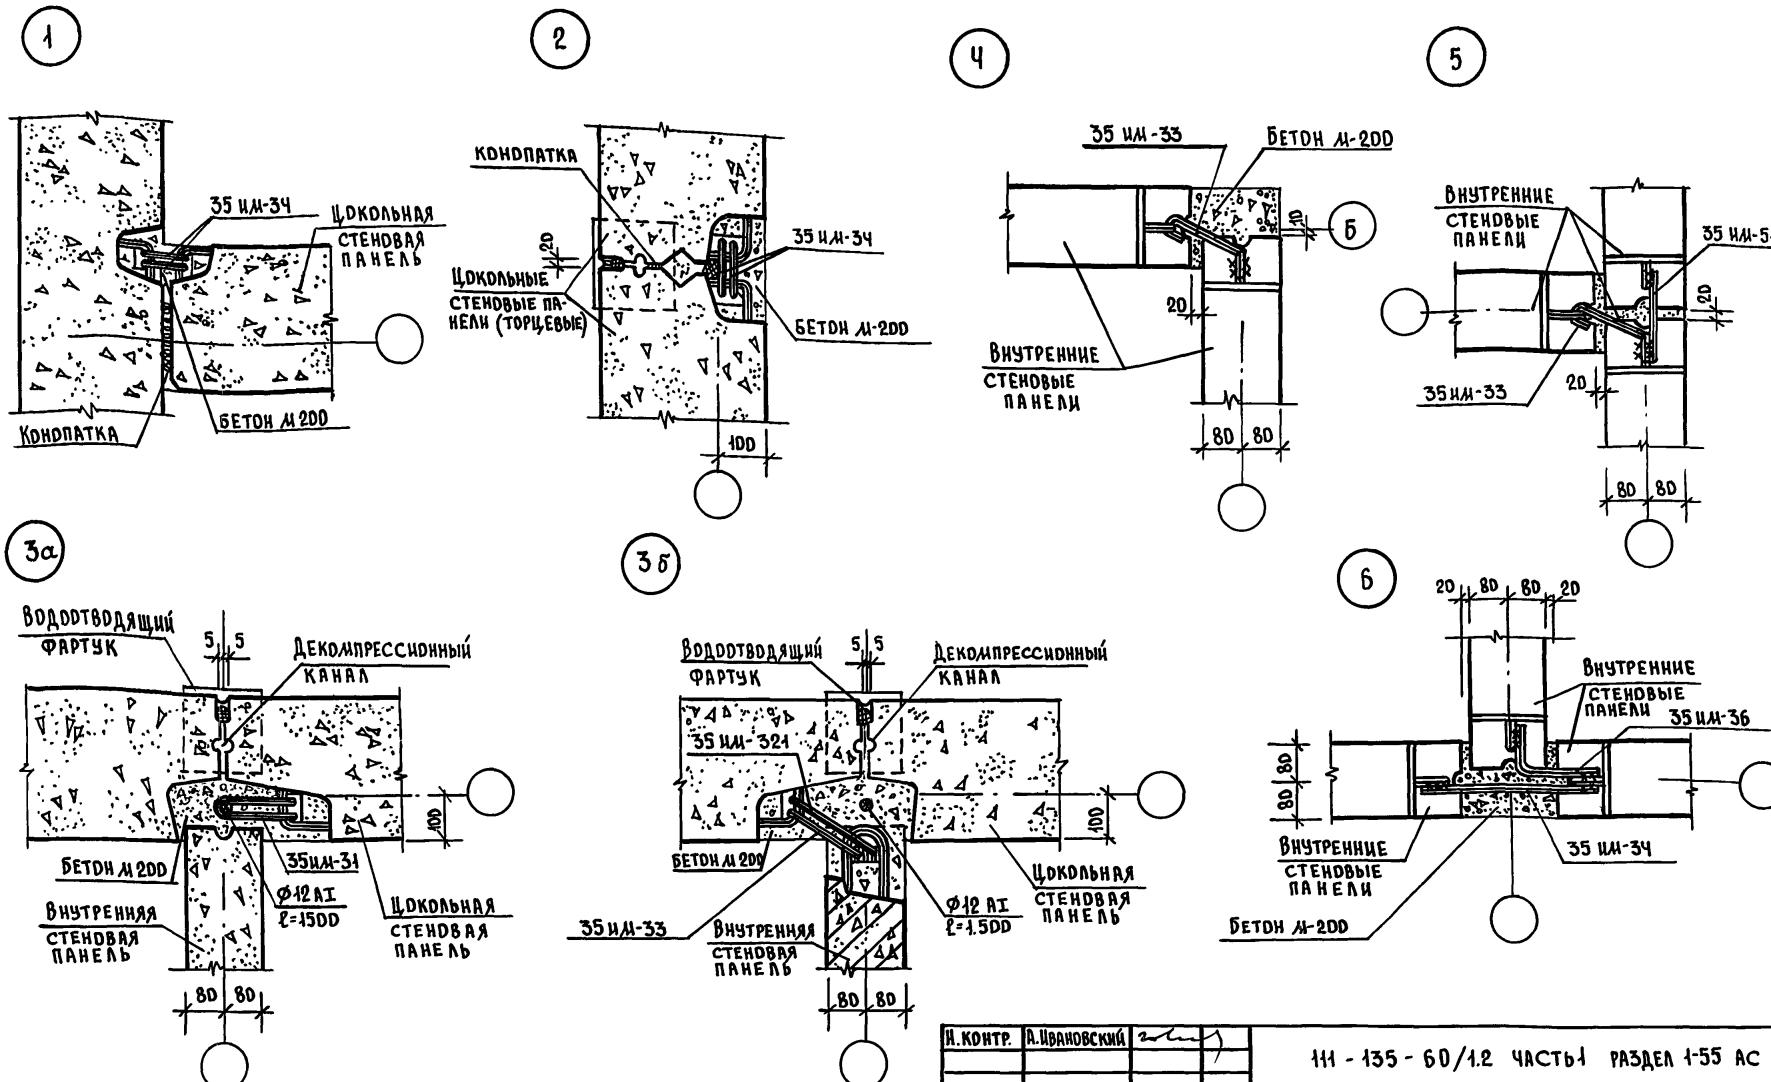

И. КОНТР.	А. Ивановский	2/2
Зав. ОТД.	В. Богословский	
Гл. Кон. Пр.	Н. Марченков	
Рук. Бр.	Г. Белова	
Инв. №	Ст. Техн.	Г. Тулицина

ИИ - 135 - 60/1.2 ЧАСТЬ 1 РАЗДЕЛ 1-55 АС


ТРЕХЭТАЖНЫЙ ТРЕХСЕКЦИОННЫЙ
ЖИЛОЙ ДОМ НА 24 КВАРТИРЫ.

стадия	лист	листов
Р	35	

ЧЗЛы 1;2;3а;3б;4+6.

КБ ПО ЖЕЛЕЗОБЕТОНУ
им. А.А. Якушева

ИНВ. № подл. подпись и дата взам. инв.

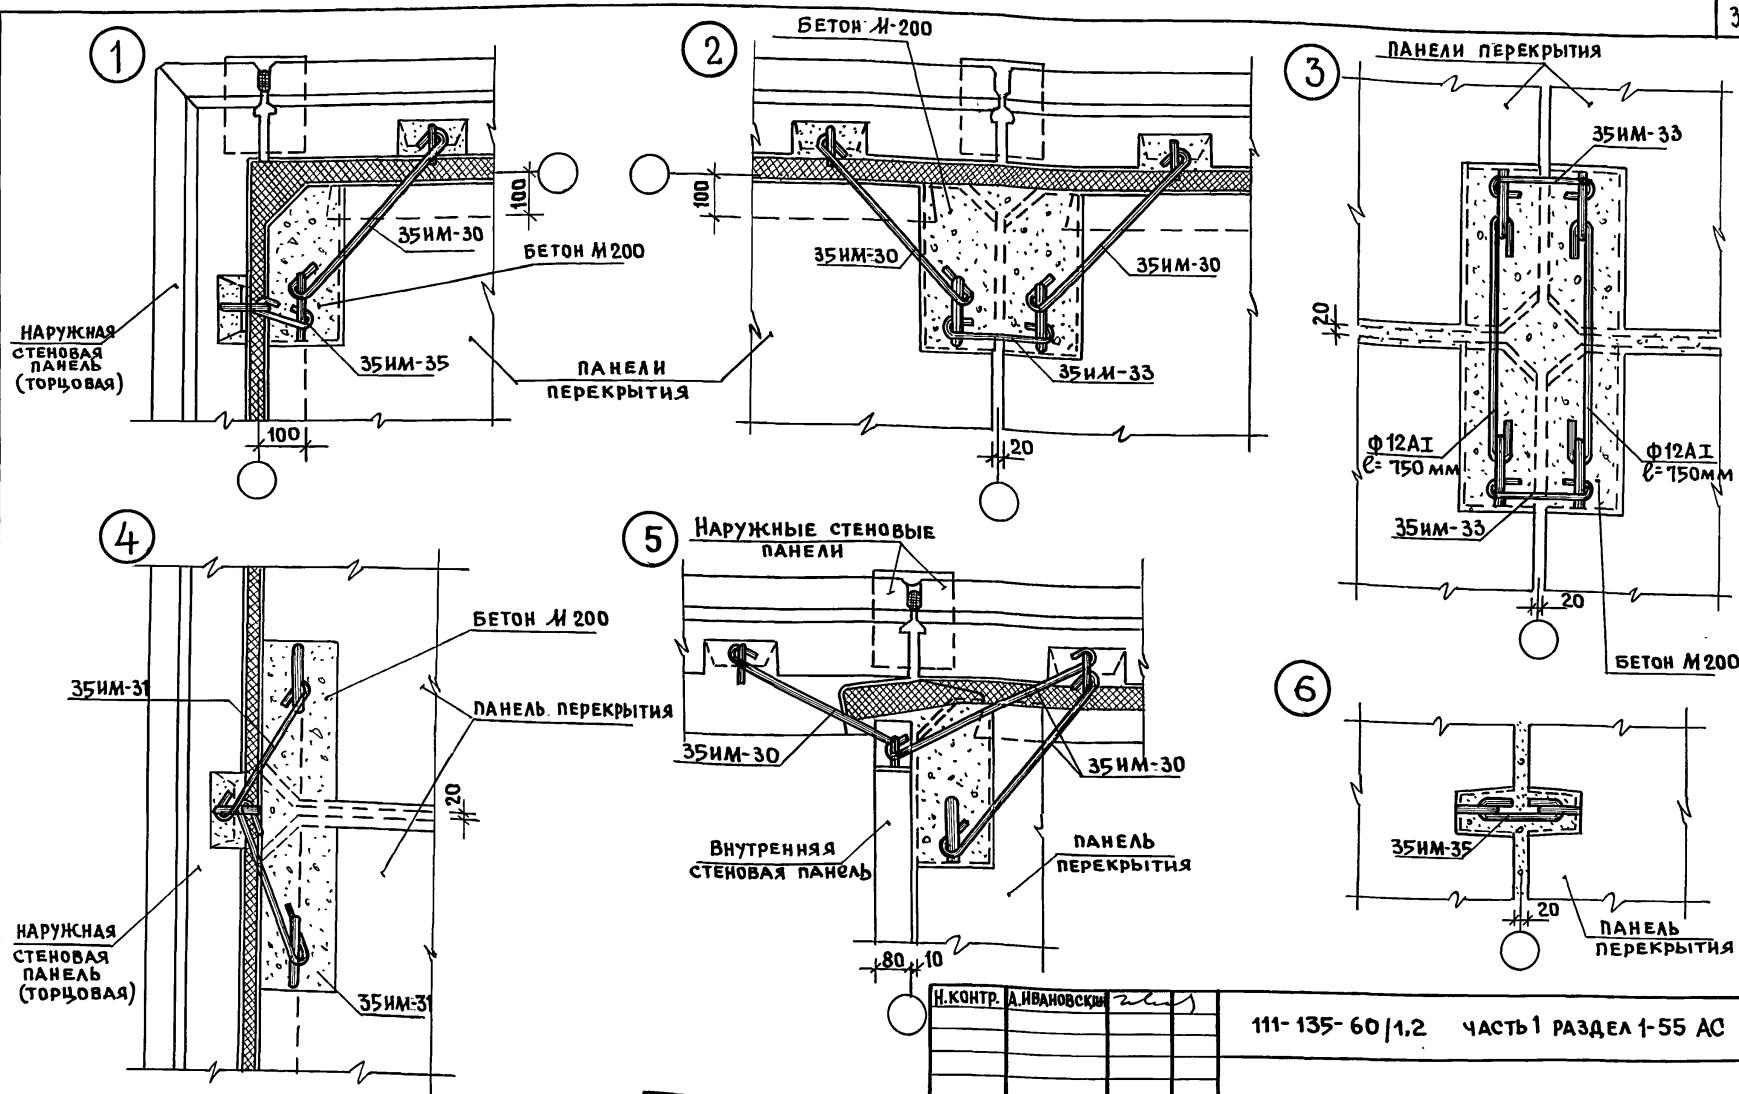

Н.контр. А.Ивановский

111-135-60/1,2 ЧАСТЬ 1 РАЗДЕЛ 1-55 АС

ПРИВЯЗКА:

ЗАВ. отд.	В.Богородский	
Д. кон. пр.	Н.Марченко	
РУК.бр.	Г.Белова	
Инжен.	Е.Рогозинская	

Инв. №


Трехэтажный трехсекционный
жилой дом на 24 квартиры.

Чертежи 1-6

Стадия лист листов

Р 36

КБ по железобетону
им. А.А. Якушева

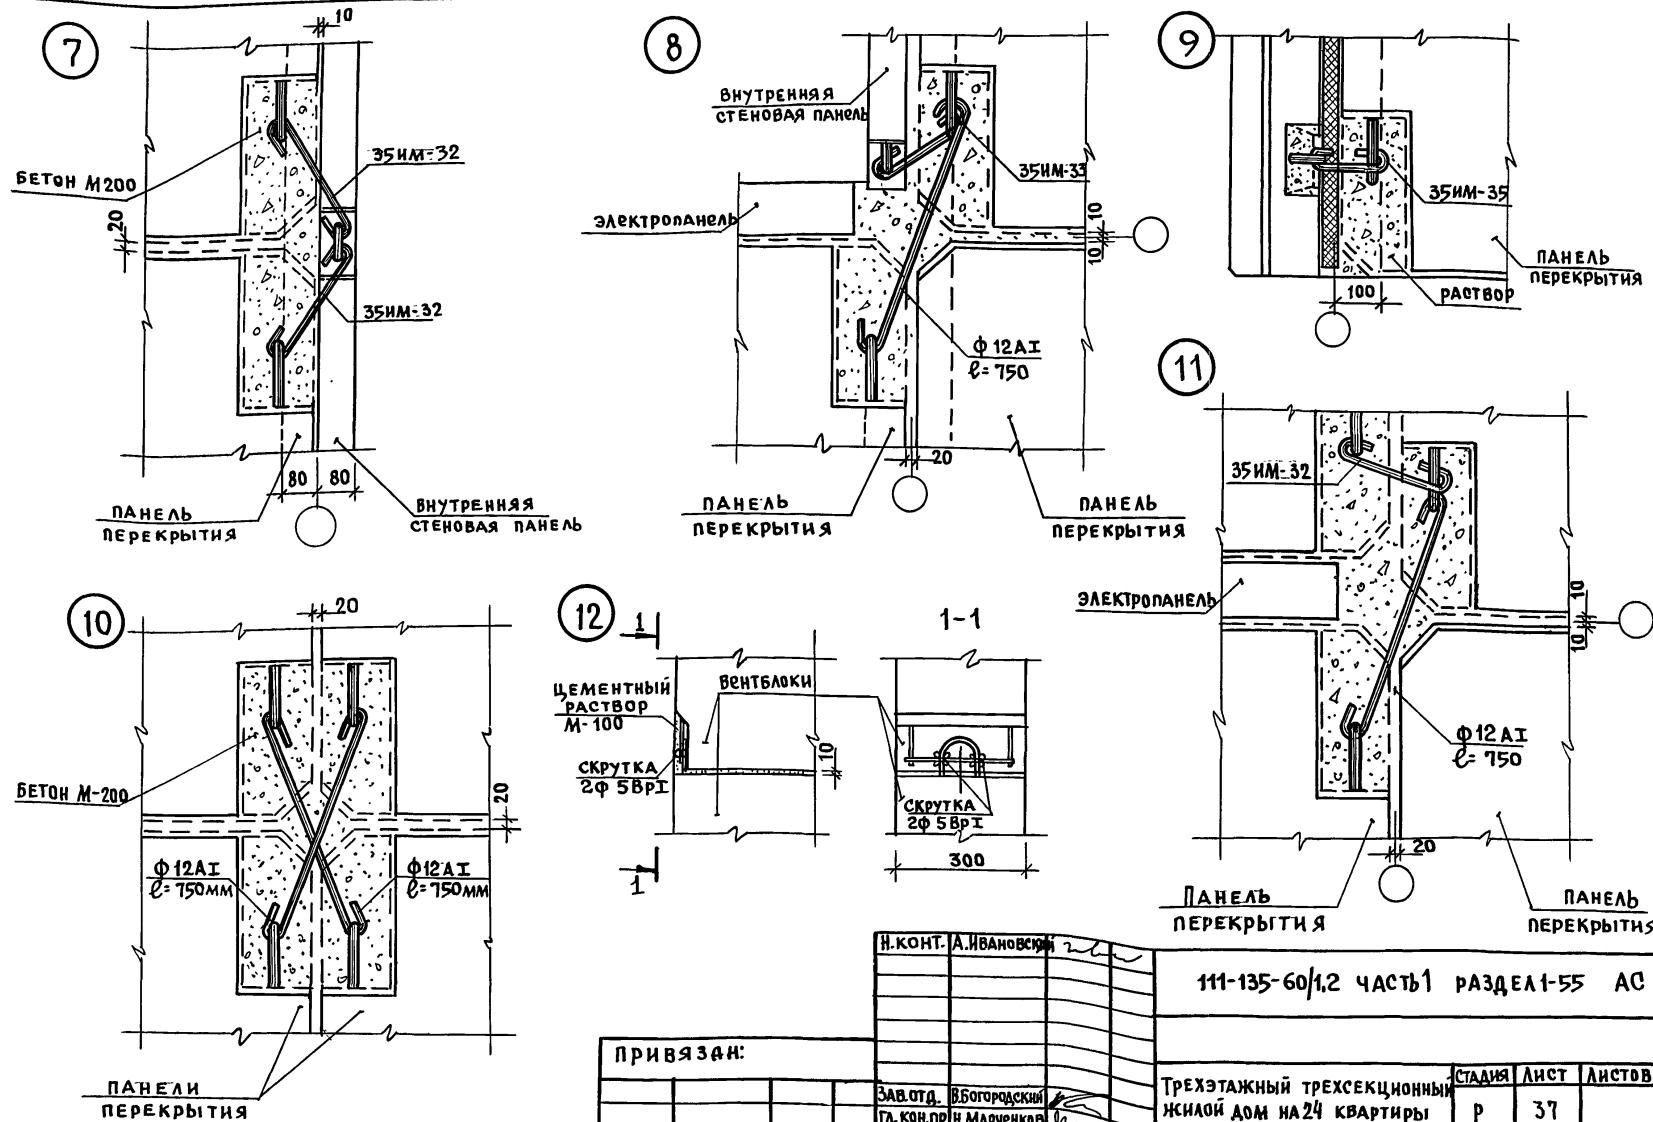

ПРИВЯЗАН:

Инв. №		Зав. отд.		Владелец	
		ГЛ. КОН. ПР.	Н. Марченко		
		РУК. БРИГ.	Г. Белова		
		ИНЖЕН.	Е. Рогозинская		










111-135-60/1.2 ЧАСТЬ1 РАЗДЕЛ 1-55 АС

ТРЕХЭТАЖНЫЙ ТРЕХСЕКЦИОННЫЙ
ЖИЛОЙ ДОМ НА 24 КВАРТИРЫ

Стадия лист листов
Р 37

Узлы 7-12

КБ по железобетону
им. А. Якушева

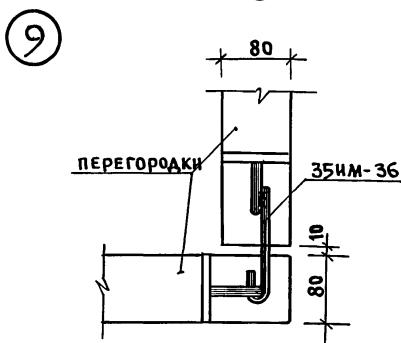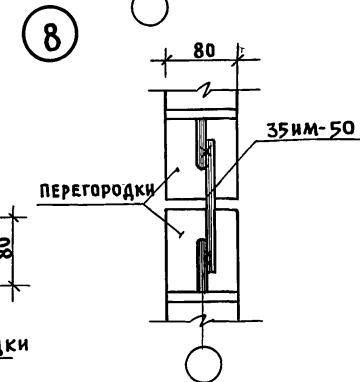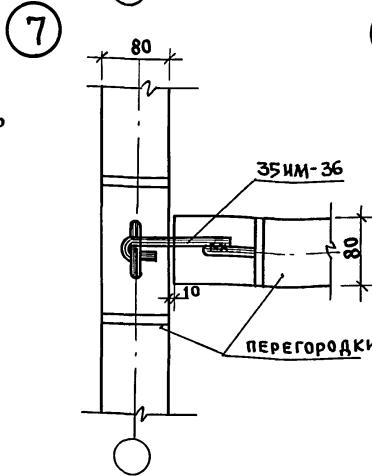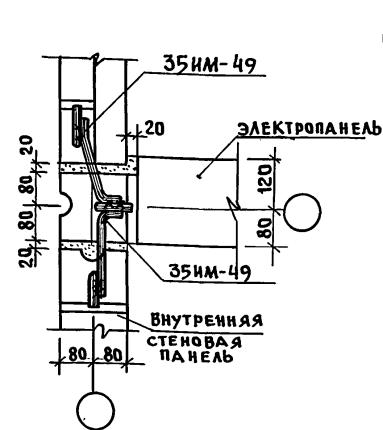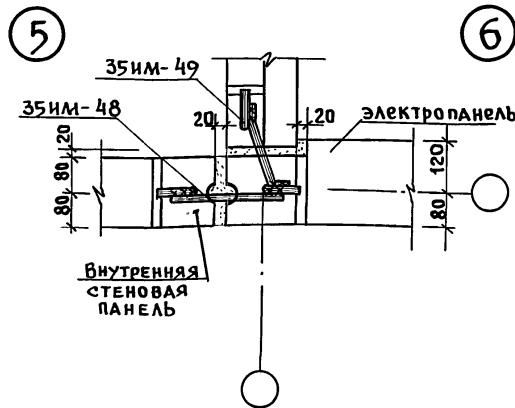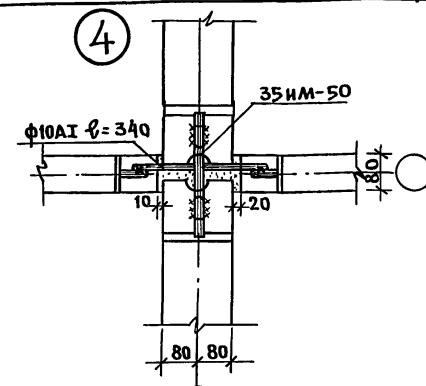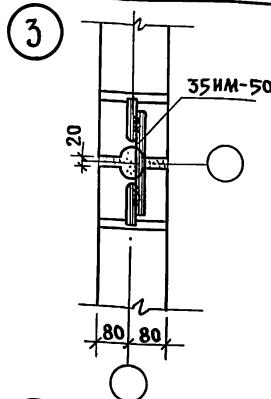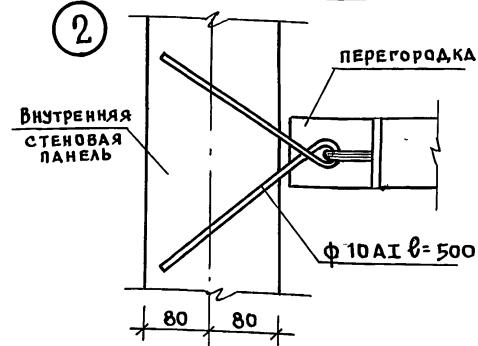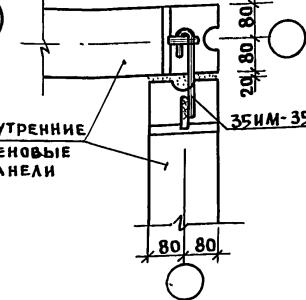

Инв. № подл. подпись и дата взам. инв. №	111-135-60/1.2 часть 1 раздел 1-55 АС
ПРИВЯЗАН:	Трехэтажный трехсекционный жилой дом на 24 квартиры
Зав. отд. В.Богородский	стадия лист листов
Г.Кондратин. Марченко	P 38
РУК. бр. г. Белова	
Инженер Е.Рогозинская	
	Узлы 1÷9
	КБ по железобетону им. А.А. Якушева

18272-08 (40)

Оценка обозначена в контуре